


[illegible]



※ 全て解体・撤去処分とする。

※  : 石綿含有材として扱う。


特記事項

※ 校歌レリーフは、取り外しの上、保管。


※ 児童会の歌レリーフは、取り外しの上、新屋内運動場へ移設。

外部仕上表	
屋 根	亜鉛引鉄板瓦棒葺29# アスファルトフェルト20kg敷 下地木毛板 t20
軒 天	屋根部：下地木毛板現し 2Fキャットウォーク下部 <span>石綿板 t4.5</span> ※
外 壁	東西南北面1F：Stプレートt1.2 東西南北面2F：Stプレートt0.8
建 具	スチールサッシ・ドア 見込95
根廻り	コンクリートブロック (120×150×390)3段 モルタル仕上
犬走り	コンクリート叩き t100 U字側溝240型
備 考	・雪止め L-50×50×6 (30m×2ヶ所) ・軒樋、壁樋 ・ｽﾏｰﾙ床下換気口150×450

内部仕上表					
室 名	床	巾 木	壁	天 井	(天井高)
体育室	フローリング t18 下地合板 t12斜貼 (床組：コンクリートﾌﾞﾛｯｸ東立＋木大引＋木根太組)	木製30×60	腰壁：合板 t5.5 上部壁(ｽﾃｰｼﾞ面除く)：合板 t4 上部壁(ｽﾃｰｼﾞ面)：有孔合板 t4	屋根鉄骨・下地木毛板：現し	—
ステージ	フローリング t15 下地合板 t5.5 (床組：コンクリート叩き t120上 木東立＋木大引＋木根太組)	木製15×45	合板 t4	屋根鉄骨・下地木毛板：現し	—
キャットウォーク	木下地 合板 t5.5	木製15×45	合板 t4	屋根鉄骨・下地木毛板：現し	—
控 室	フローリング t15 下地合板 t5.5 (床組：コンクリートﾌﾞﾛｯｸ東立＋木大引＋木根太組)	木製15×45	合板 t4	木下地 有孔石膏ボード t9	2700
放送室	フローリング t15 下地合板 t5.5	木製15×45	有孔合板 t4	屋根鉄骨・下地木毛板：現し	—

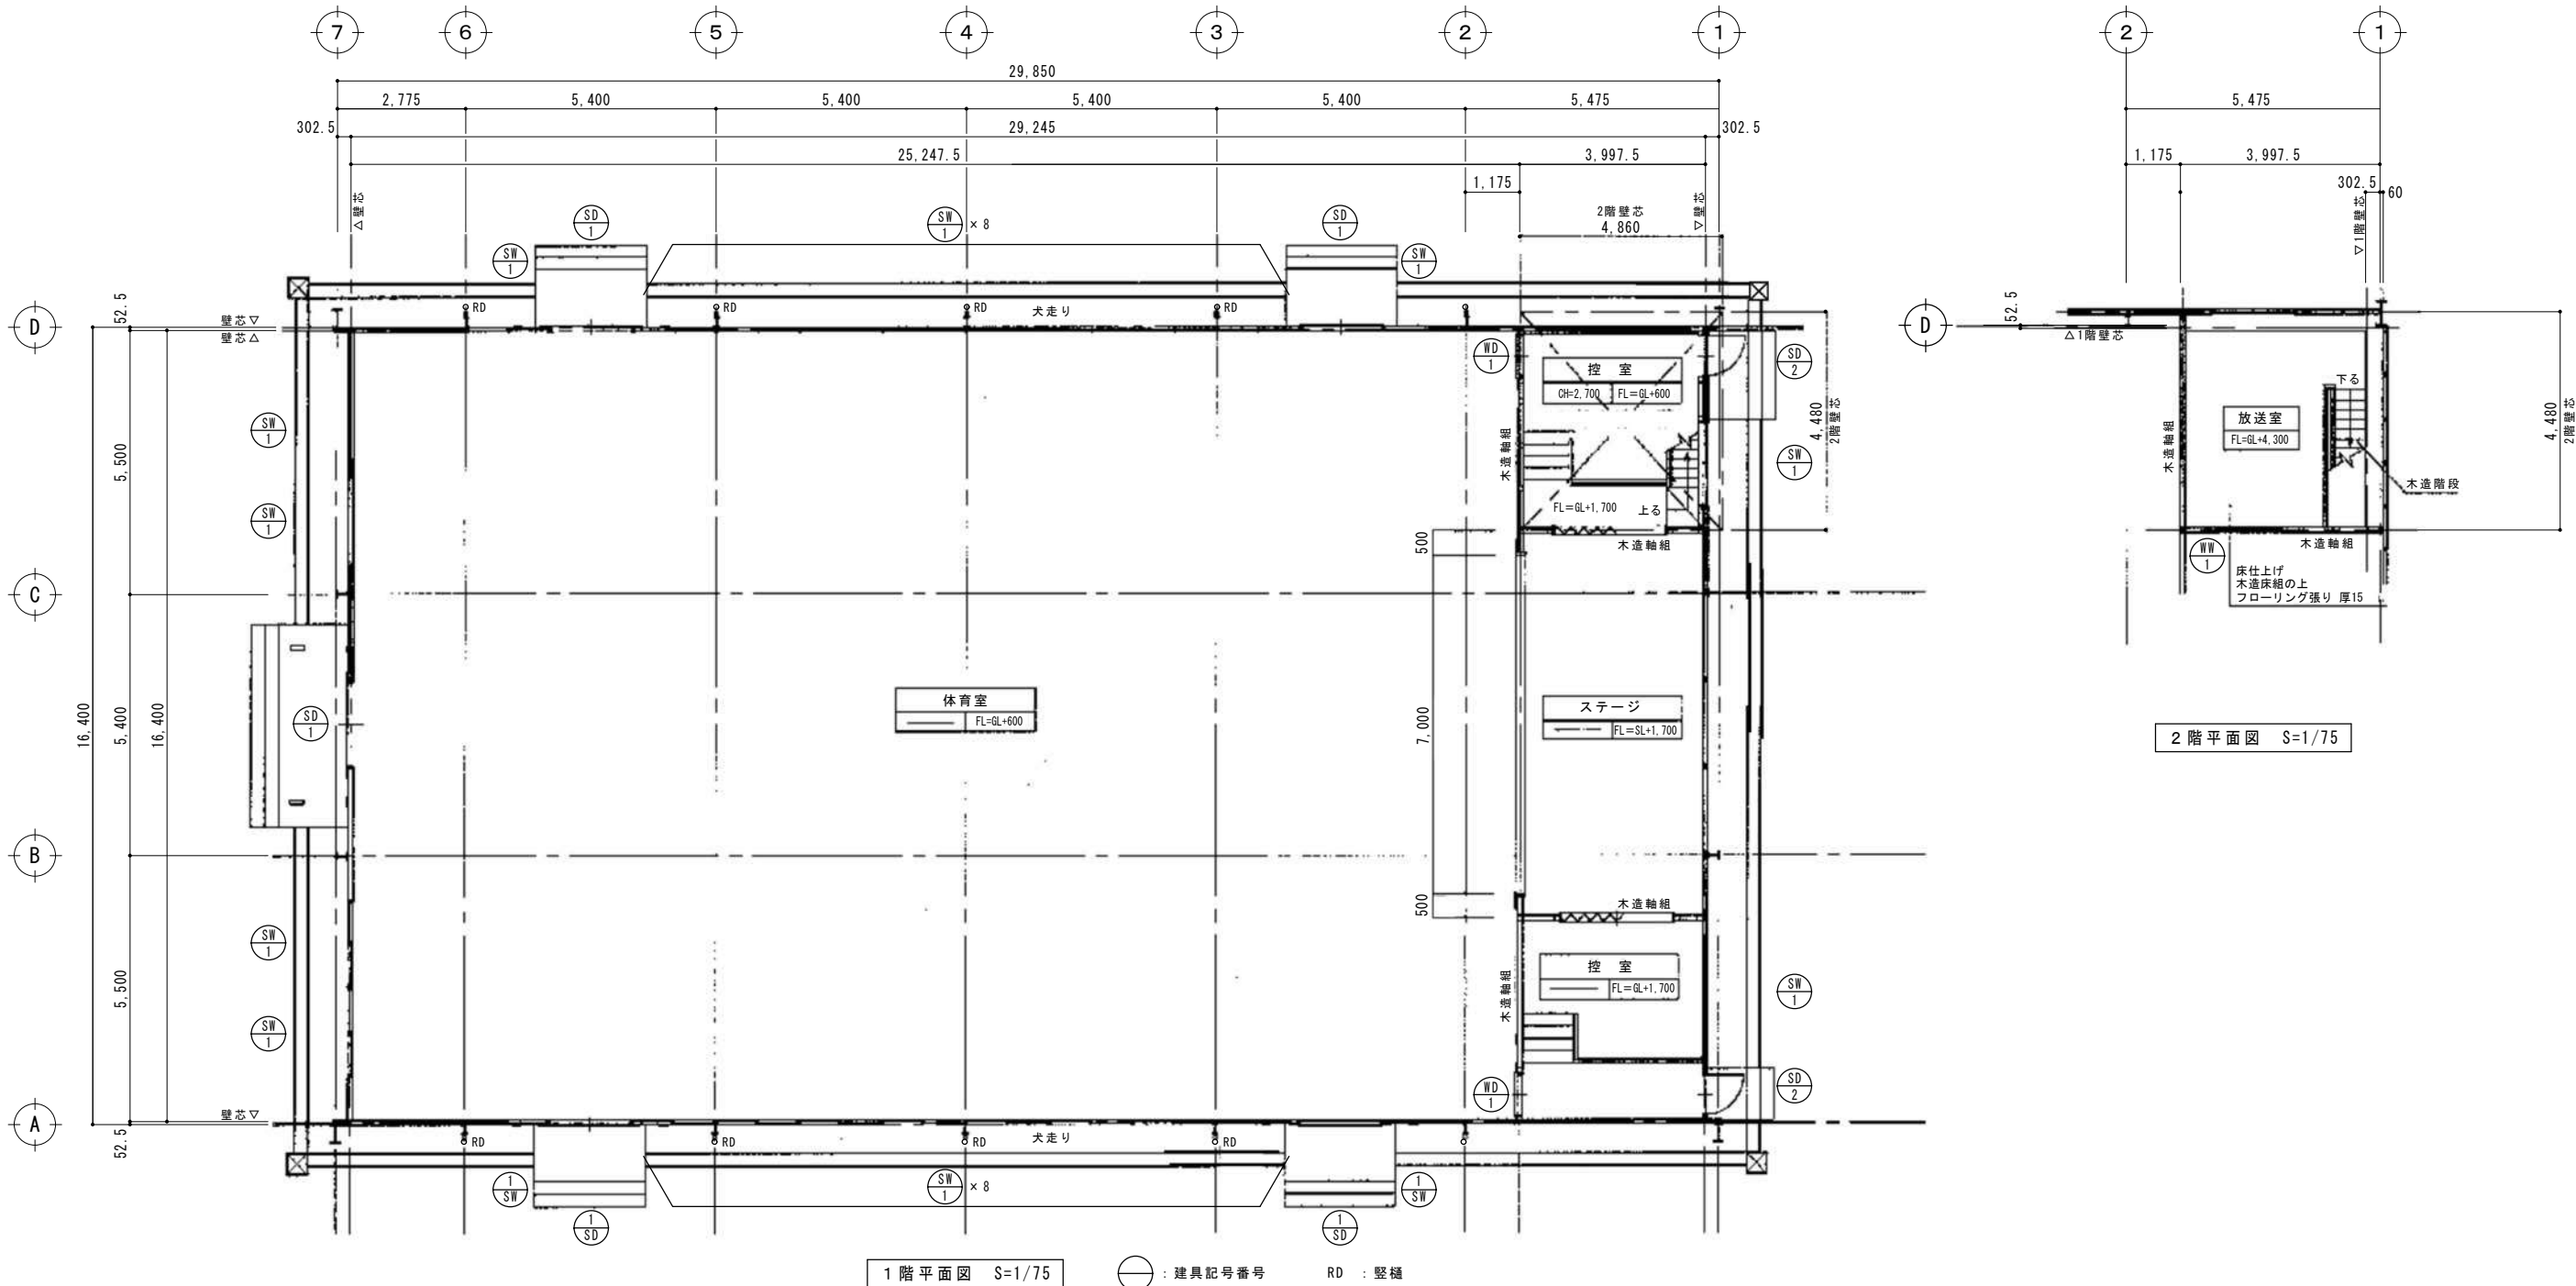

担当・資格等	
福島直人	岩根敦 一級建築士事務所 宮城県知事登録 第21X10135号 第337376号

 Spirit of Place


関・空間設計  
一級建築士事務所 宮城県知事登録 第21X10135号  
管理建築士 江田紳輔 一級建築士 第301848号

石巻市建設部建築課

工事名	前谷地小学校屋内運動場改築工事			備考
図面名	平面図 仕上表	縮尺	A1:1/75 A3:1/150	
設計年月日	令和7年5月			


建具表 1/75

記号番号	$\textcircled{\text{SD}}_1 \times 5$ ヶ所	$\textcircled{\text{SD}}_2 \times 2$ ヶ所	$\textcircled{\text{SW}}_1 \times 26$ ヶ所	$\textcircled{\text{SW}}_2 \times 24$ ヶ所	$\textcircled{\text{WD}}_1 \times 2$ ヶ所	$\textcircled{\text{WN}}_1 \times 1$ ヶ所 (放送室)	
形 状							
種別方式	鋼製開き分けフラッシュ扉 窓見込40	鋼製片開きフラッシュ扉 窓見込40	鋼製引違い窓 窓見込35	鋼製引違い窓 (T字縦横格子付) 窓見込35	木製片引きフラッシュ戸 窓見込36	木製片引き框窓 窓見込33	
仕 上	塗装	塗装	塗装	塗装	合板 t 4 塗装	塗装	
金 物	吊込み・ガイドレール、引手、錠錠	丁番、円筒錠	クレセント、引手	クレセント、引手	SUSレール、戸車	クレセント、SUSレール、戸車	
硝 子	透明 t 3 (硝子バテ押え)	透明 t 3 (硝子バテ押え)	透明 t 3 (硝子バテ押え)	透明 t 3 (硝子バテ押え)			
摘 要	上下・両側・窓台・鴨居 (吊込み用加工) スチール枠付	スチール四方枠	上下・両側・窓台・鴨居 スチール枠付 枠見込95	上下・両側・窓台・鴨居 スチール枠付 枠見込95	上下・両側 木枠40×100付	上下・両側 木枠40×100付	

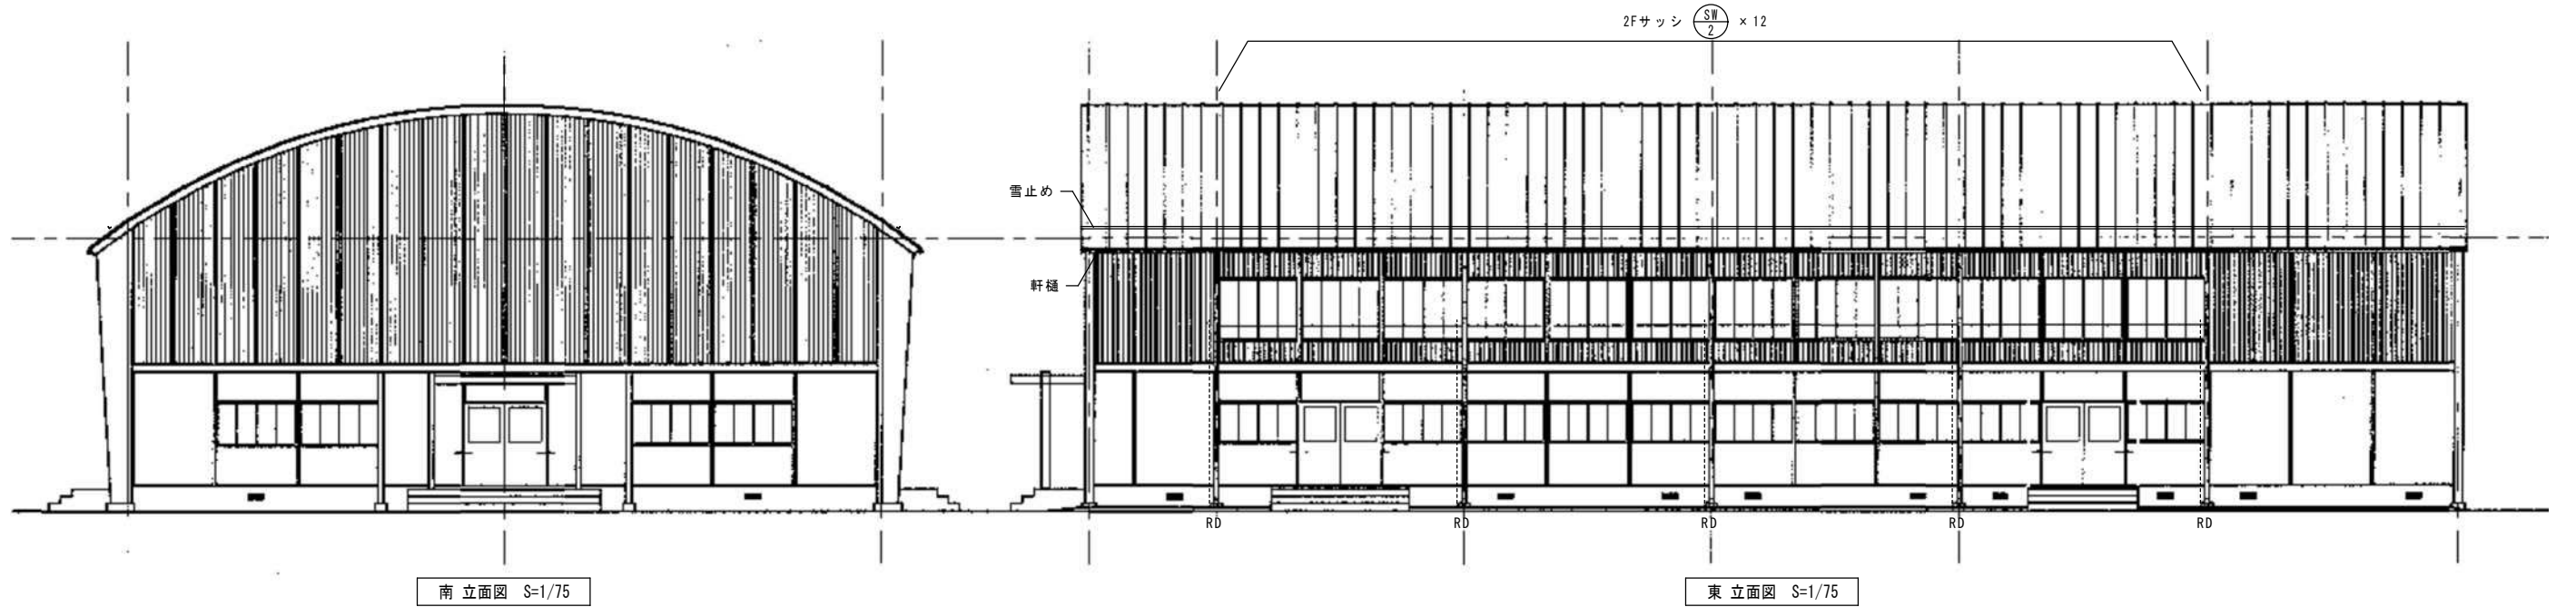

南 立面図 S=1/75

東 立面図 S=1/75

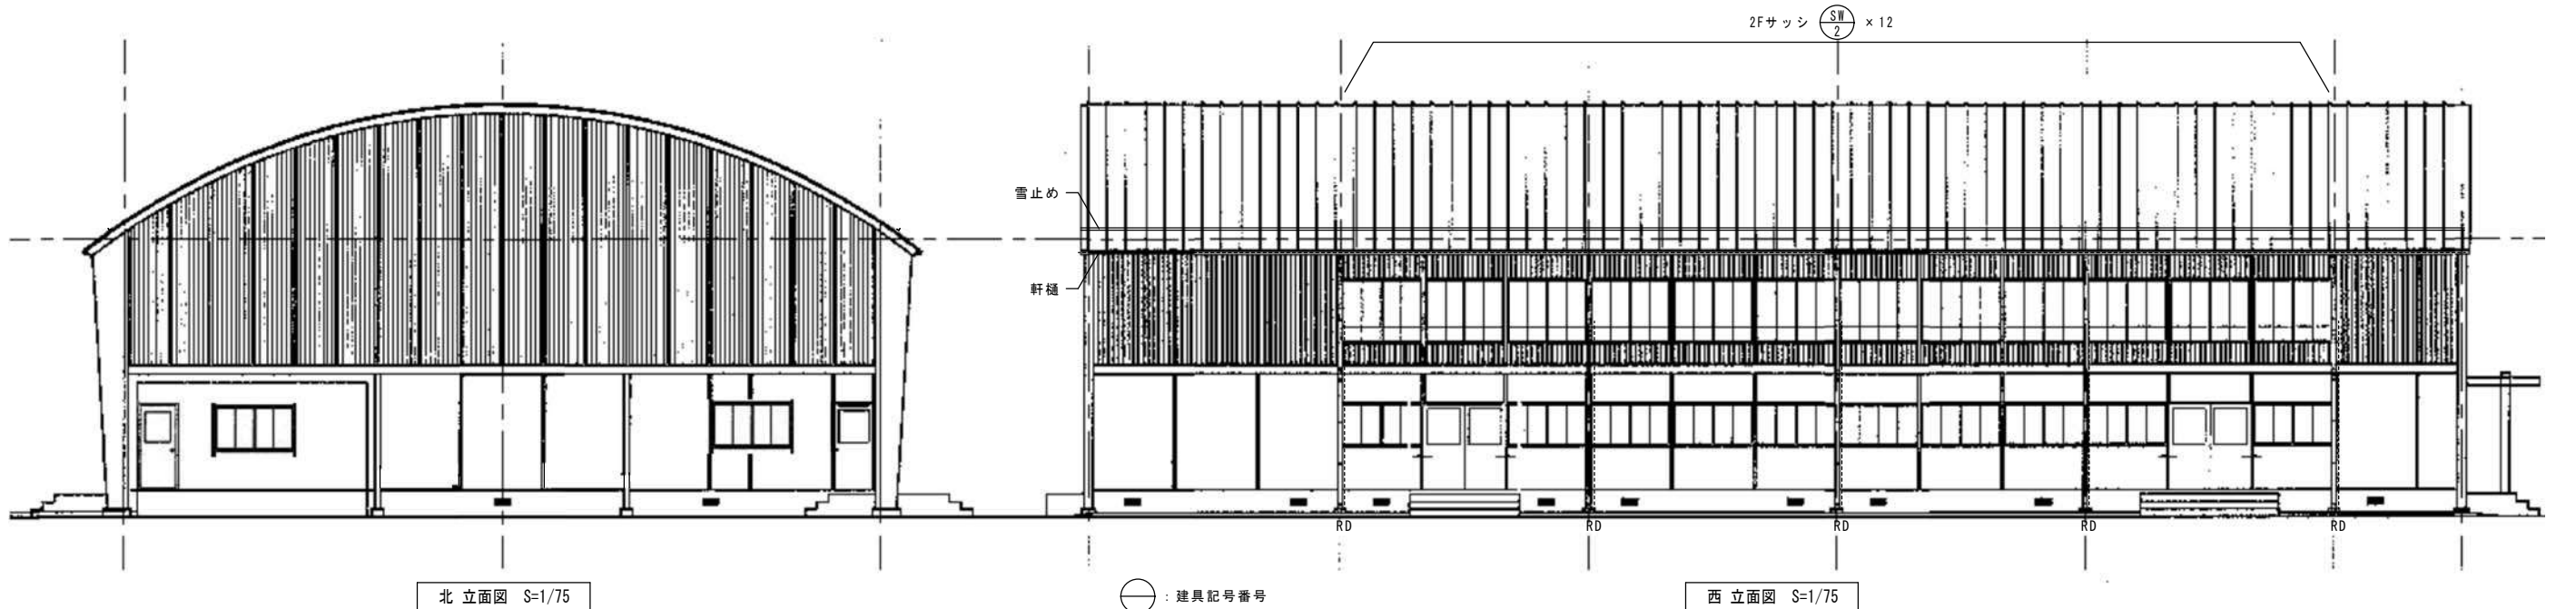


北 立面図 S=1/75

西 立面図 S=1/75

建具記号番号  
RD : 縦樋




※ 全て解体・撤去処分とする。

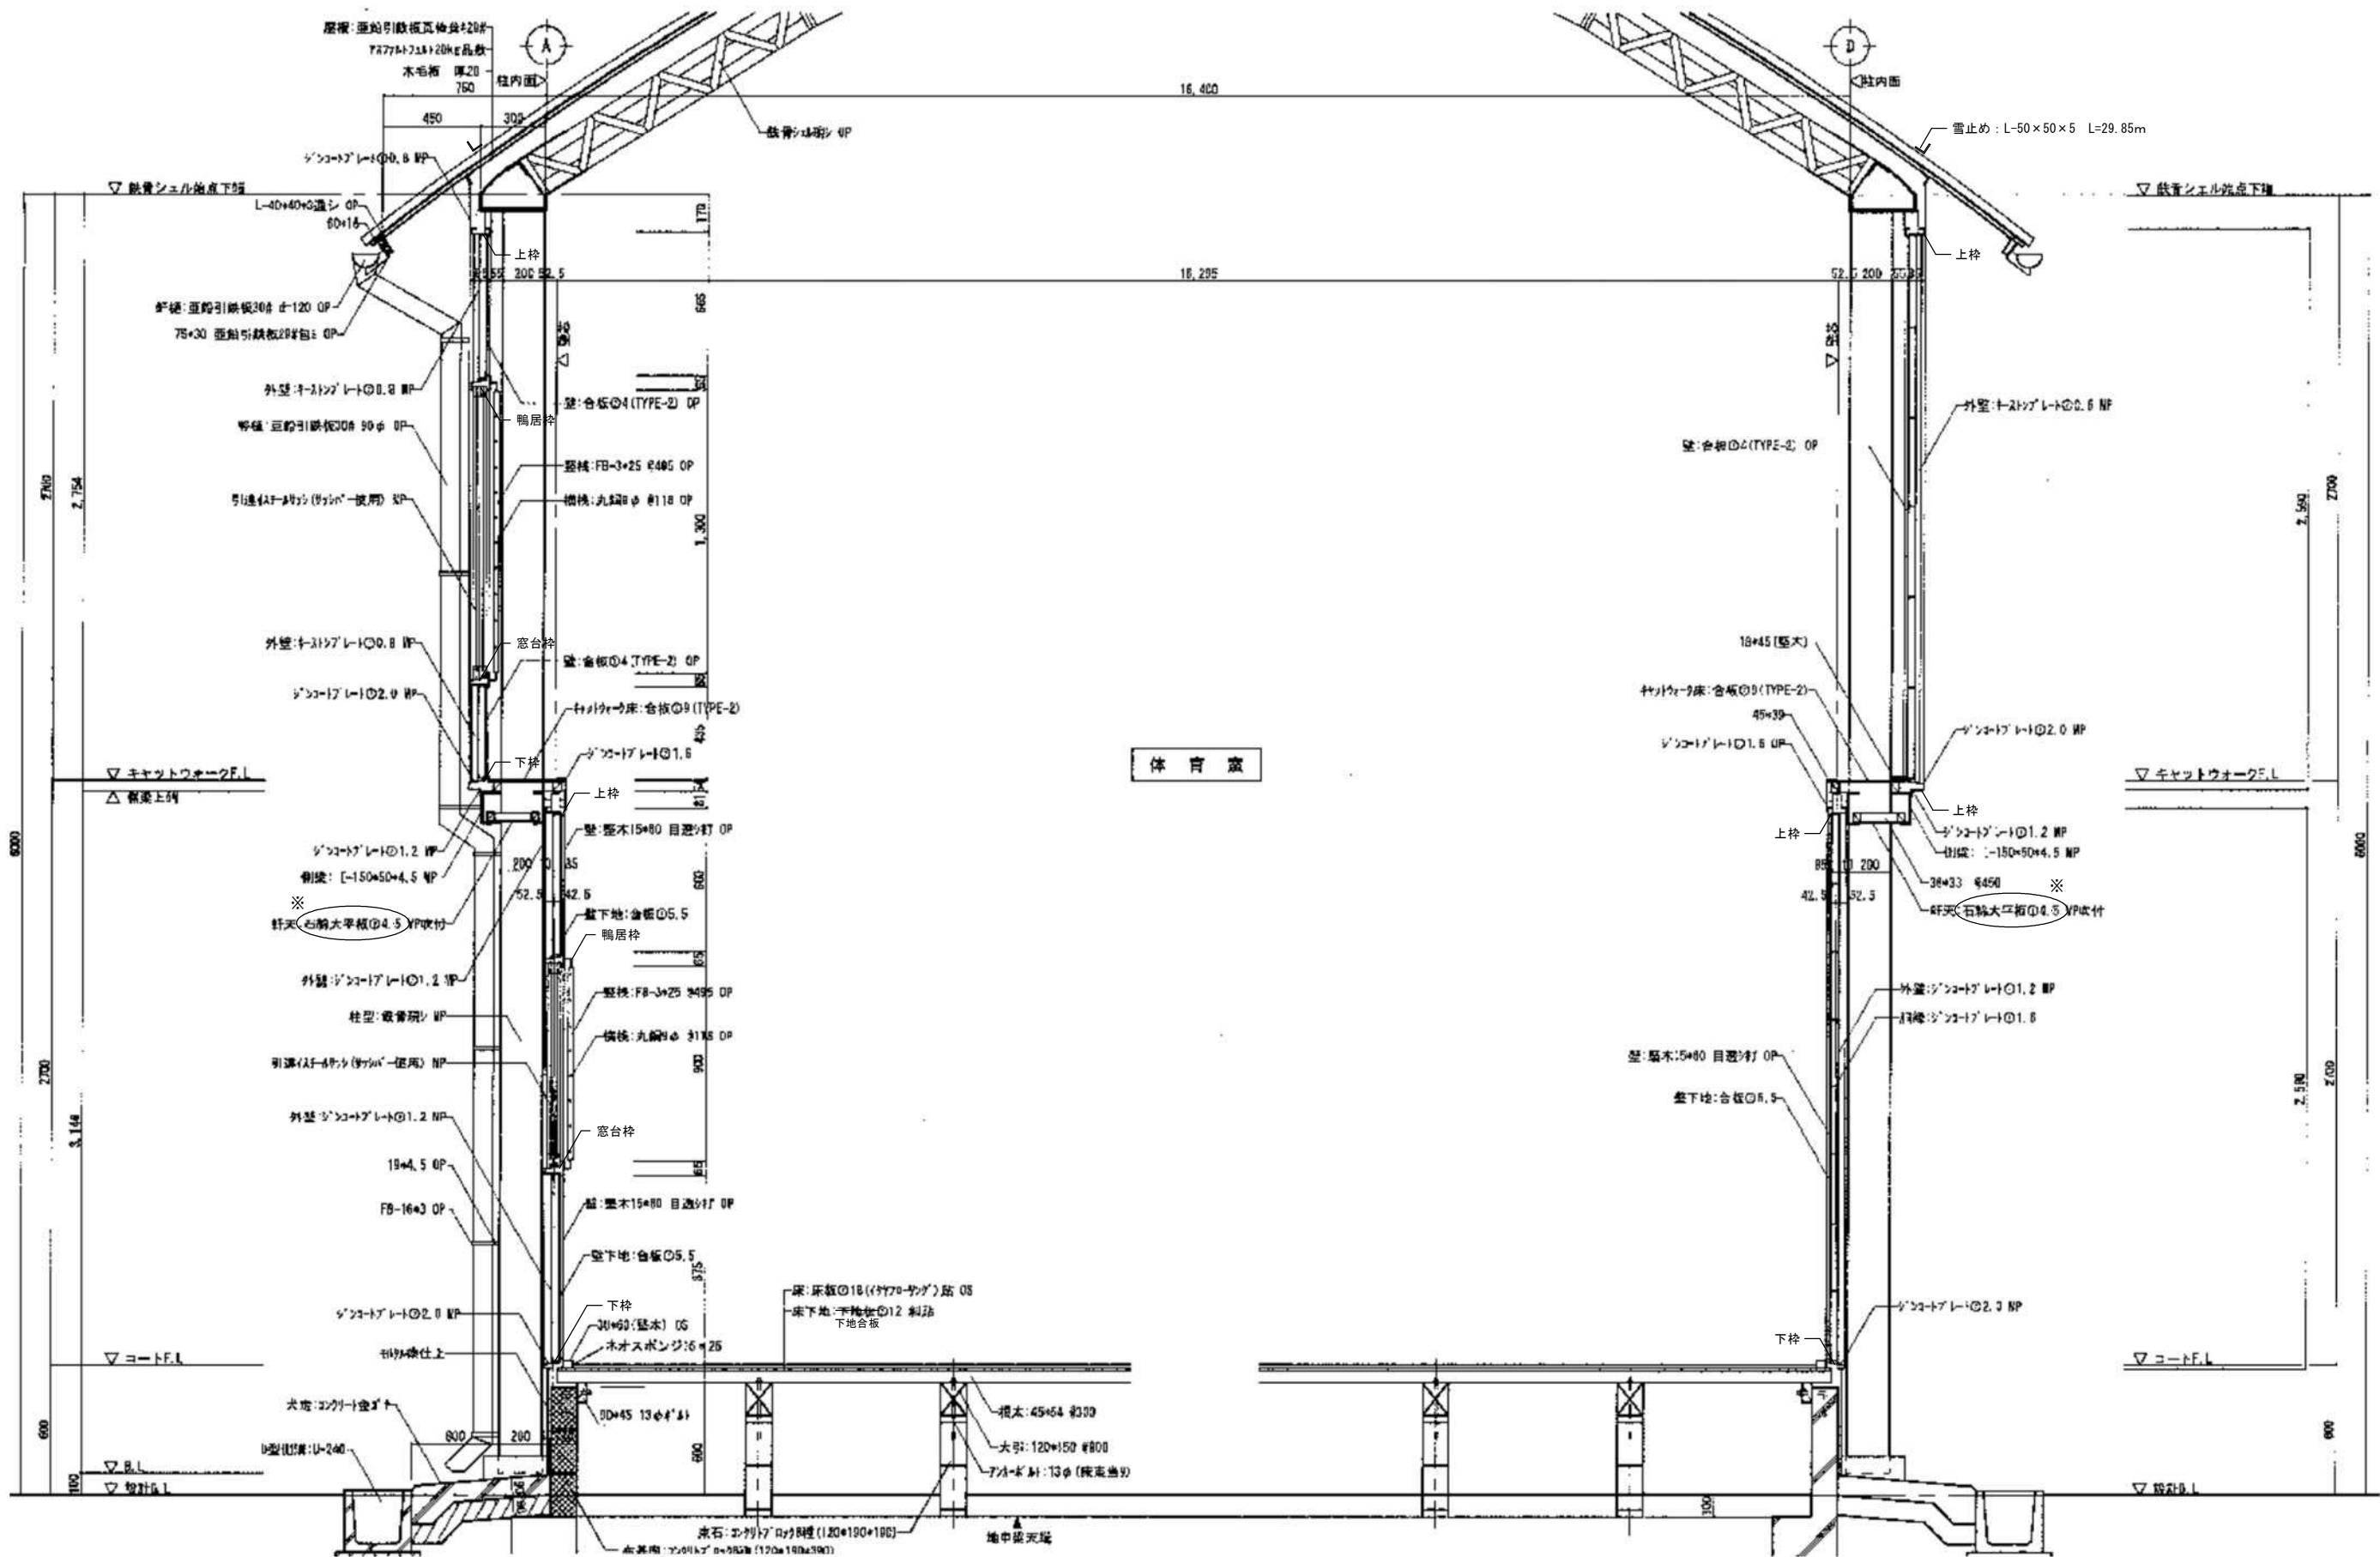


矩計図 1 (スリッジ部分) S=1/15

※ ○ : 石綿含有材として扱う。

設 計 図			担当・資格等	<div> Spirit of Place</div> <div>関・空間設計</div> <div>一級建築士事務所 宮城県知事登録 第21X10135号 管理建築士 江田神輔 一級建築士 第301848号</div>	石巻市建設部建築課	工事名 前谷地小学校屋内運動場改築工事				備考	図面番号  K-104
			福島直人			岩根敦 一級建築士 第337378号	図面名 矩計図 2		縮尺 A1:1/15 A3:1/30		
							設計年月日 令和7年5月				


※ 全て解体・撤去処分とする。

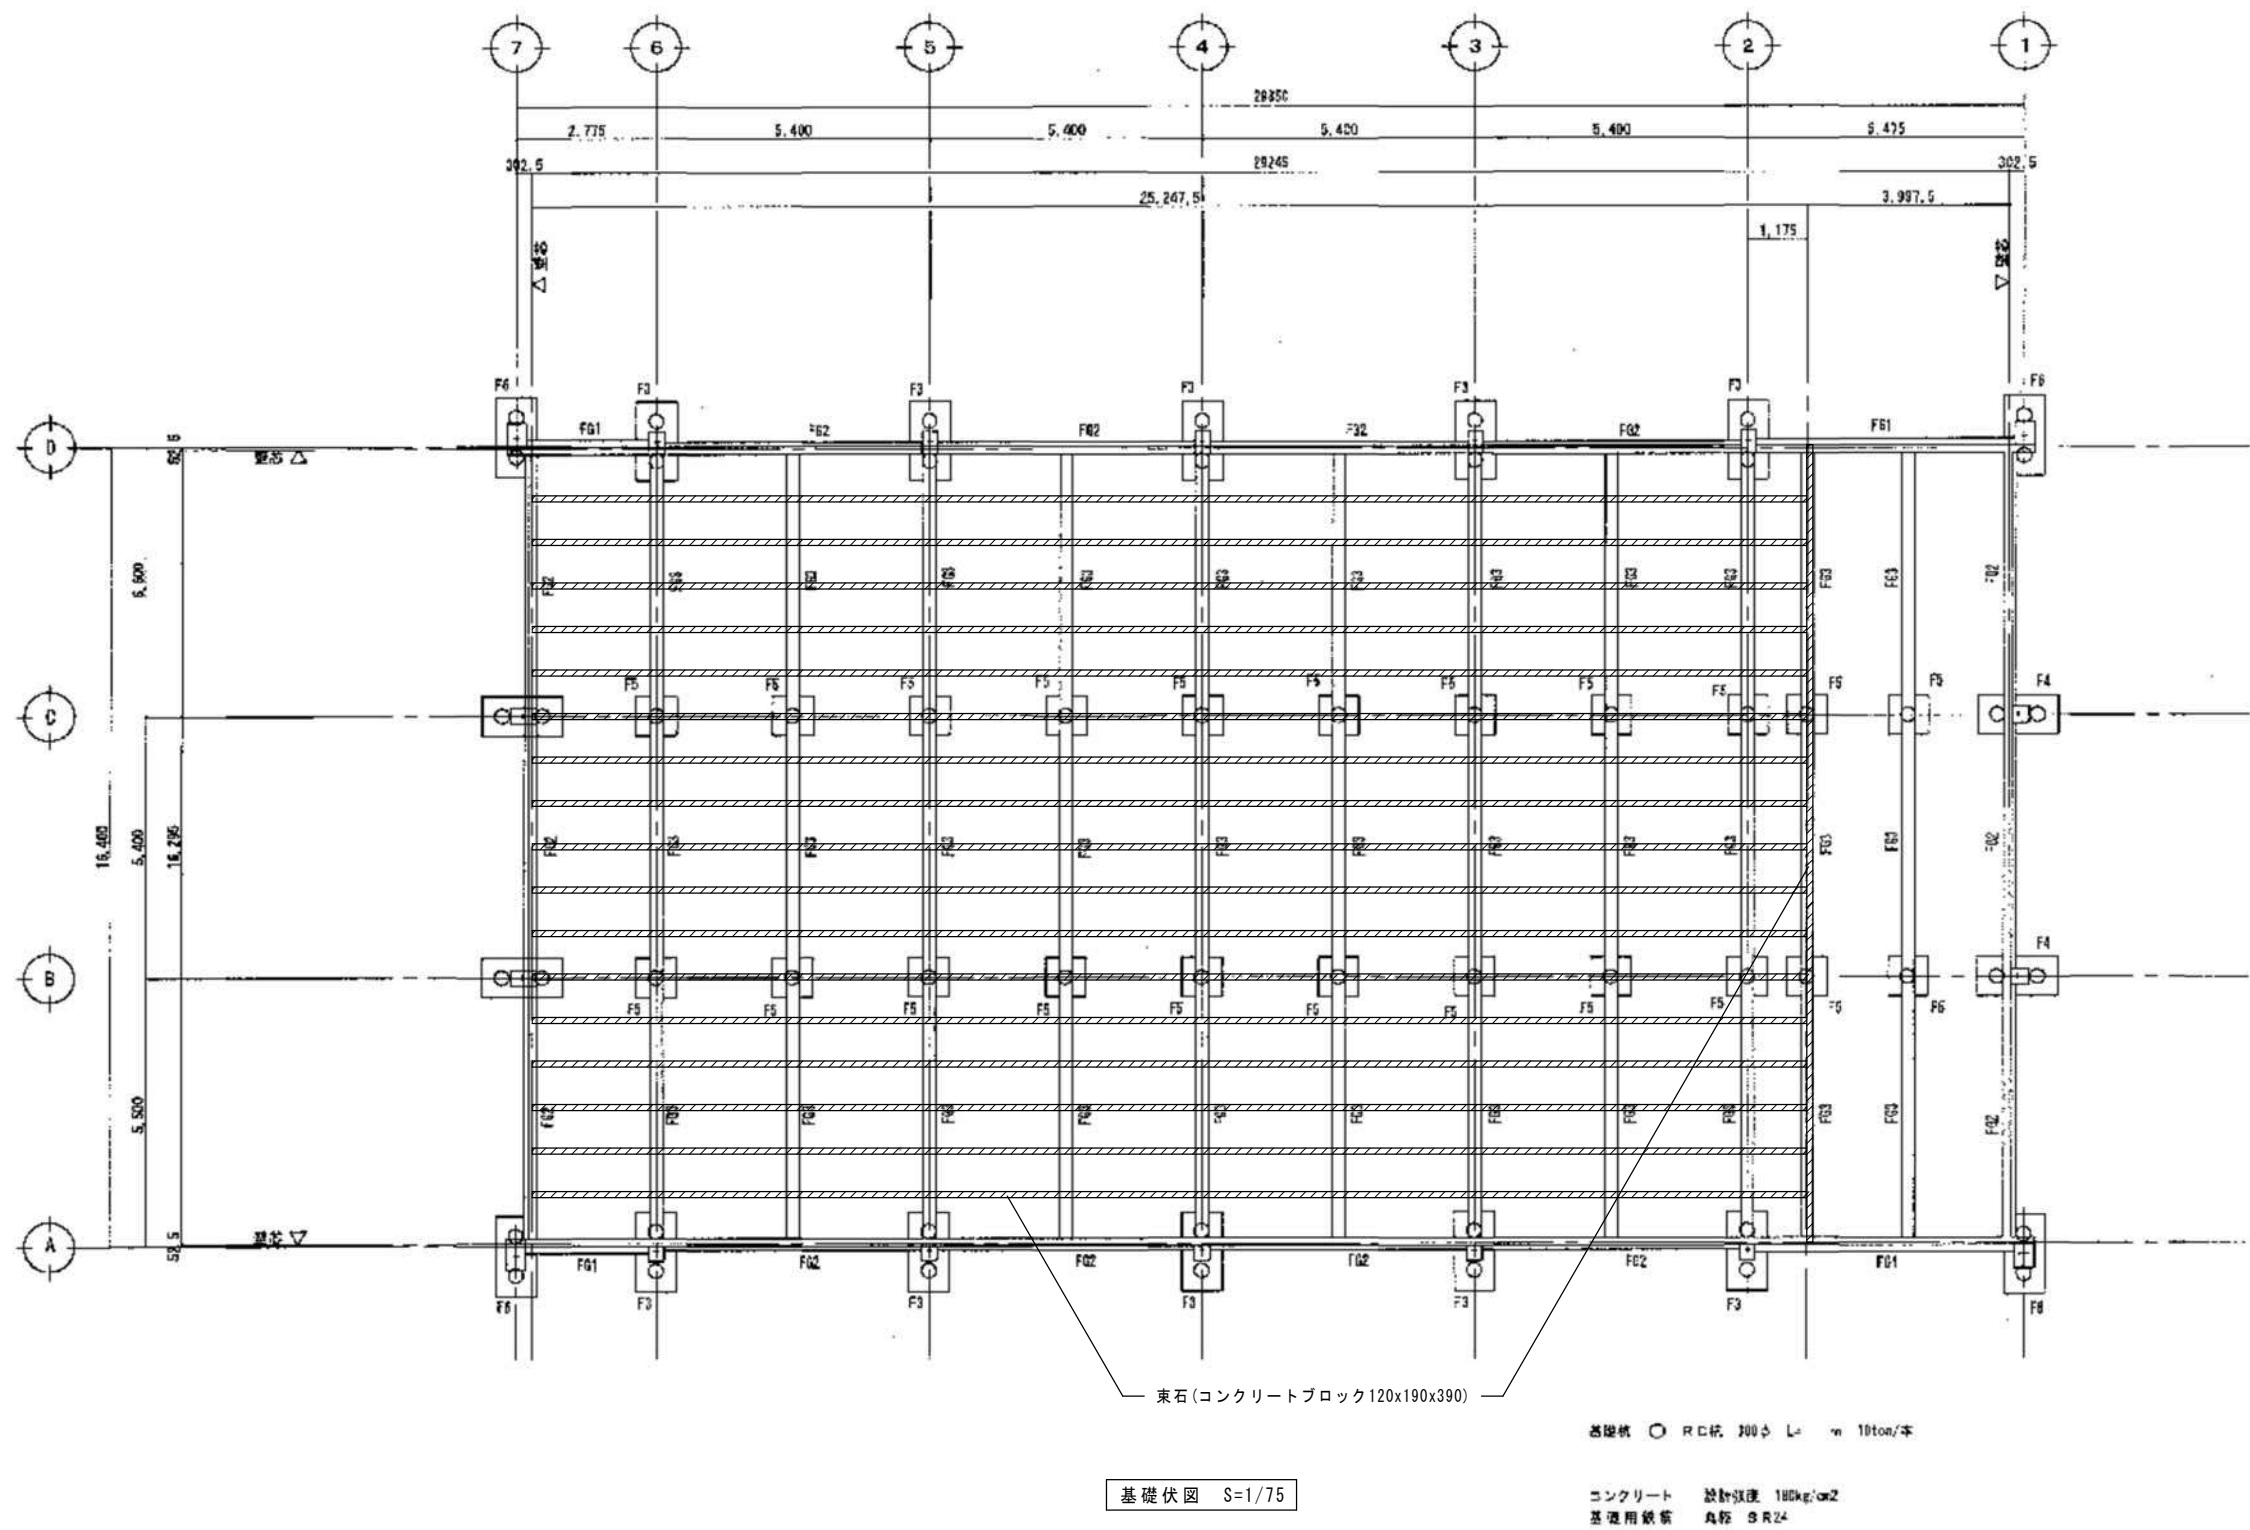

基礎伏図 S=1/75

特記事項（杭撤去図 別図参照）  
※ 既存杭 ○：撤去（GL-1500以深は存置）

※ 全て解体・撤去処分とする。

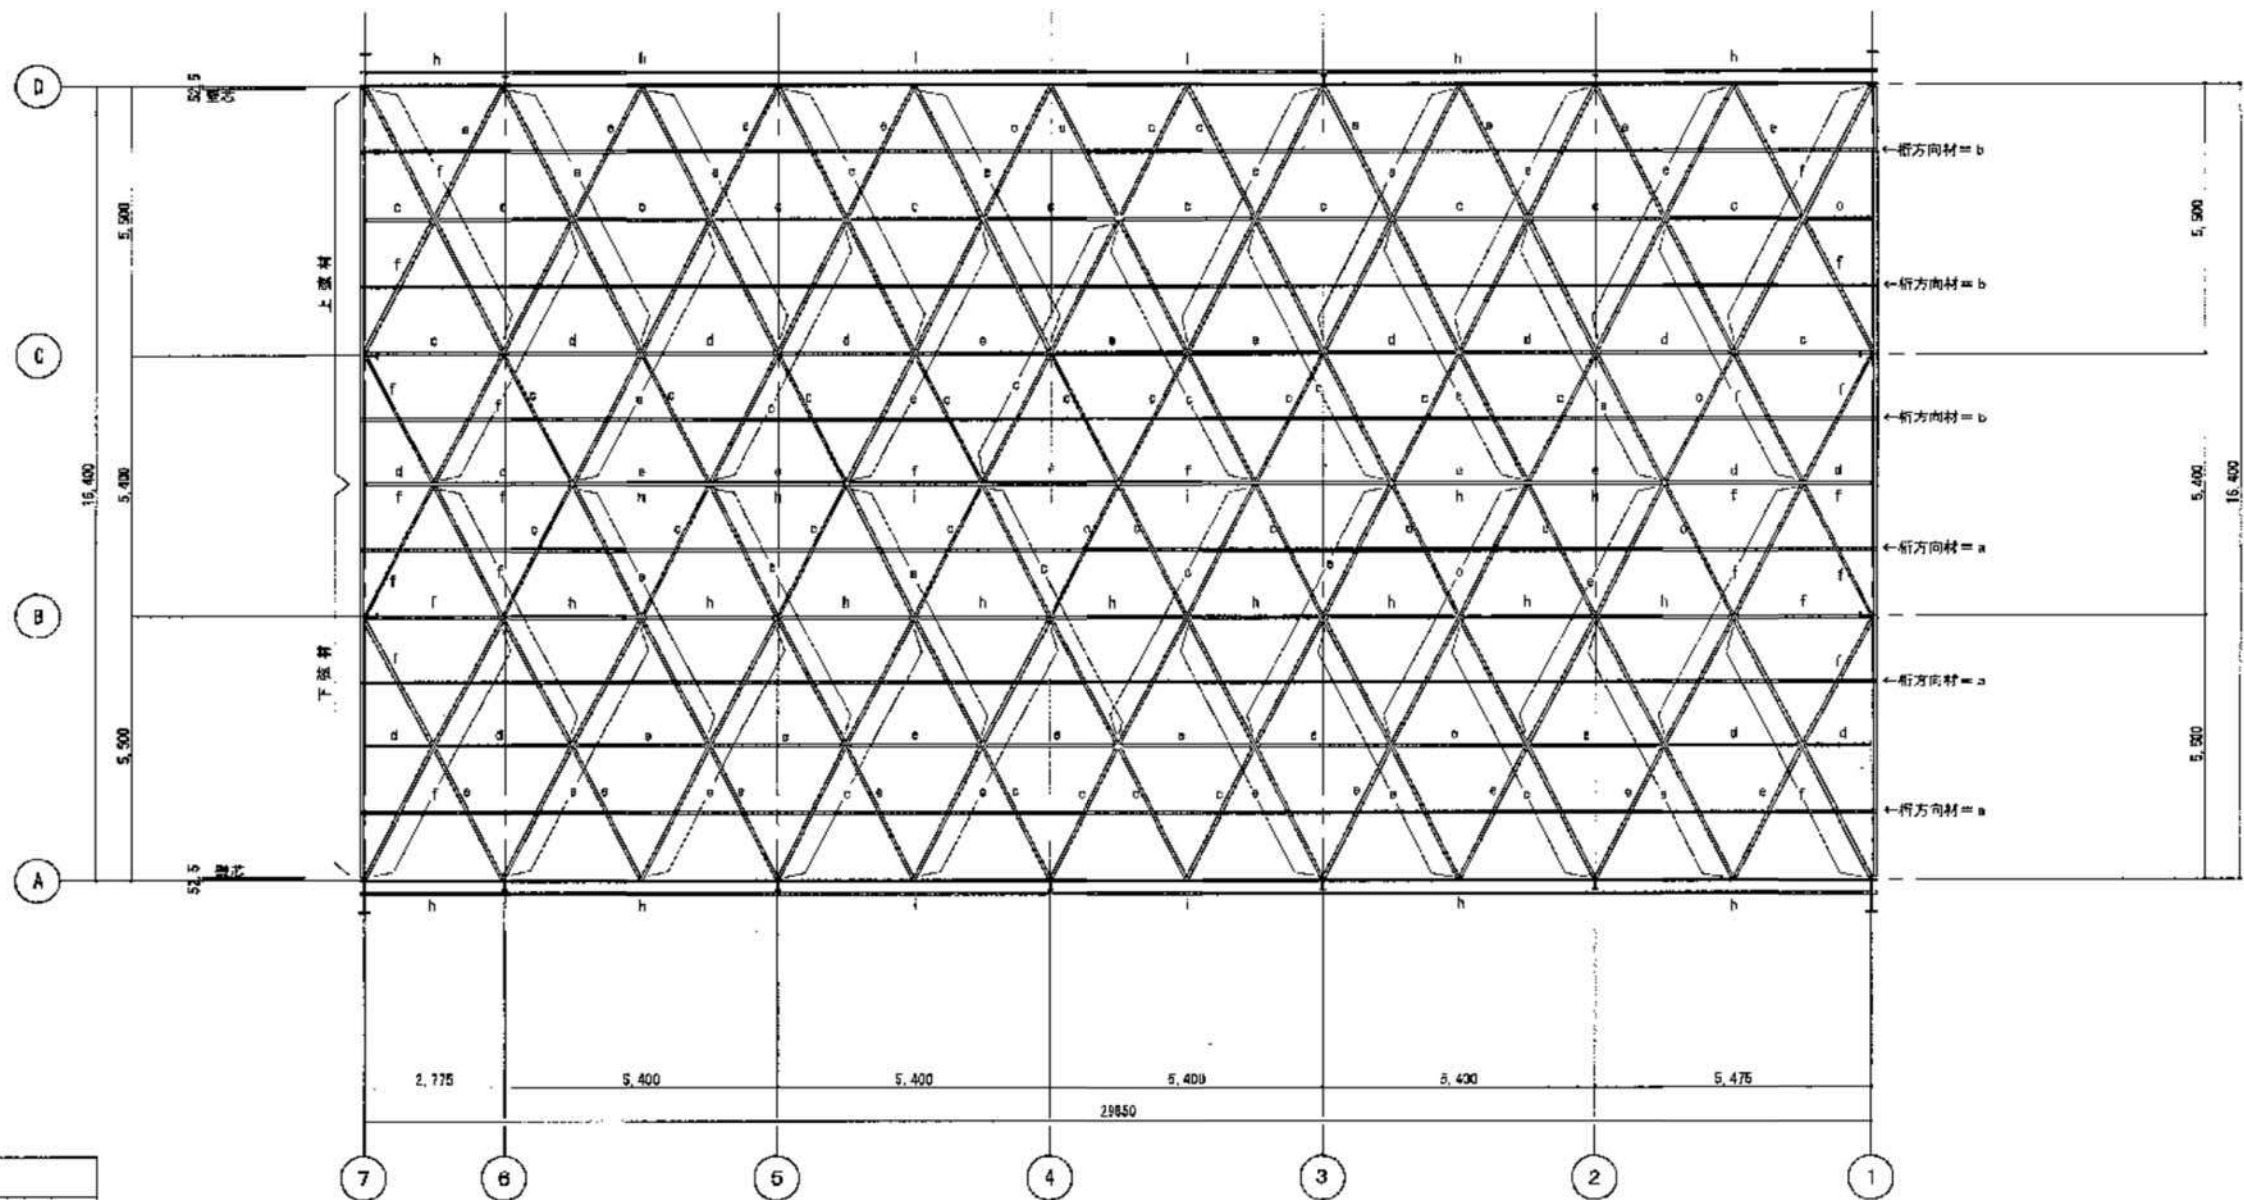


種別	使用材料
鋼材	S S 41
ボルト	F B T
リベット	S S 41


記号	サイズ	記号	サイズ	記号	サイズ
a	L-40・40・3	f	L-65・65・8	G1a	[-150・75・4,5
b	L-45・45・4	g	L-65・65・8	B1a	[-125・65・6,5
c	L-50・50・4	h	L-75・75・6	B2a	[-125・65・6,5
d	L-50・50・6	i	L-75・75・9		
e	L-60・60・5	j	L-75・75・12		

小屋伏図 S=1/75


※ 全て解体・撤去処分とする。

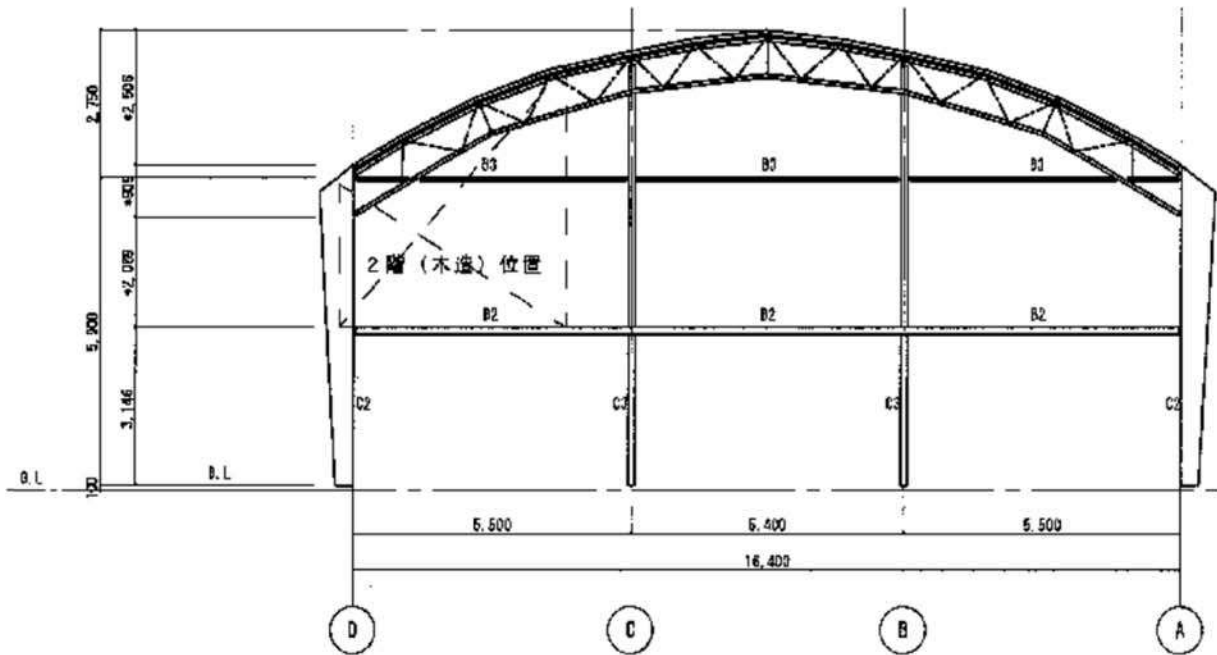

1通 軸組図

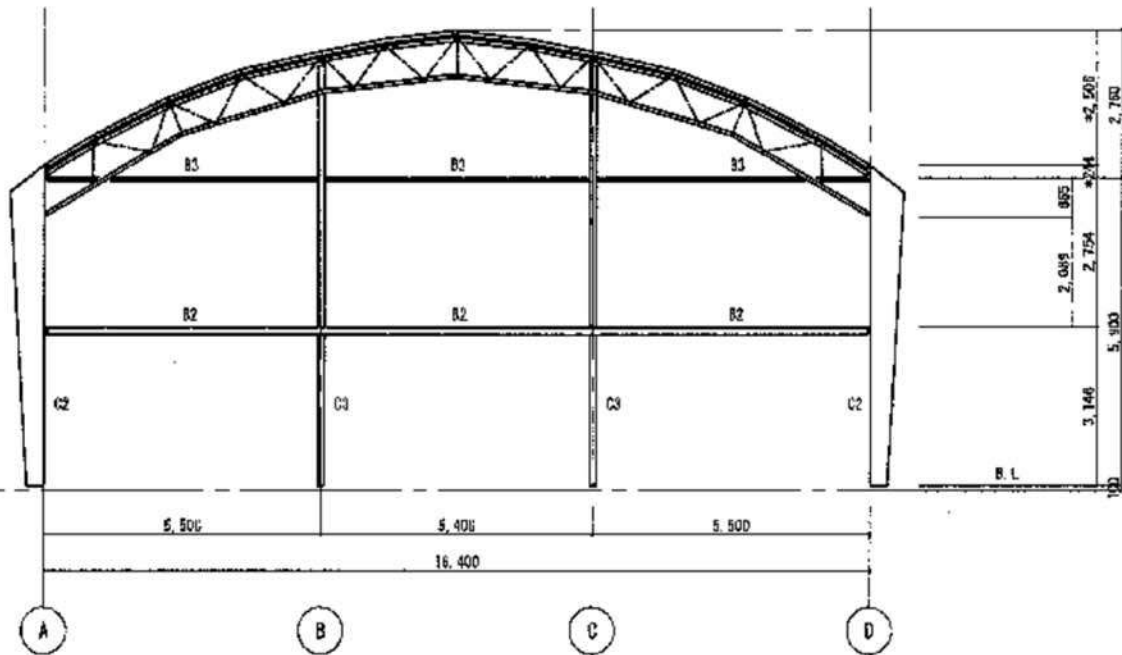

7通 軸組図

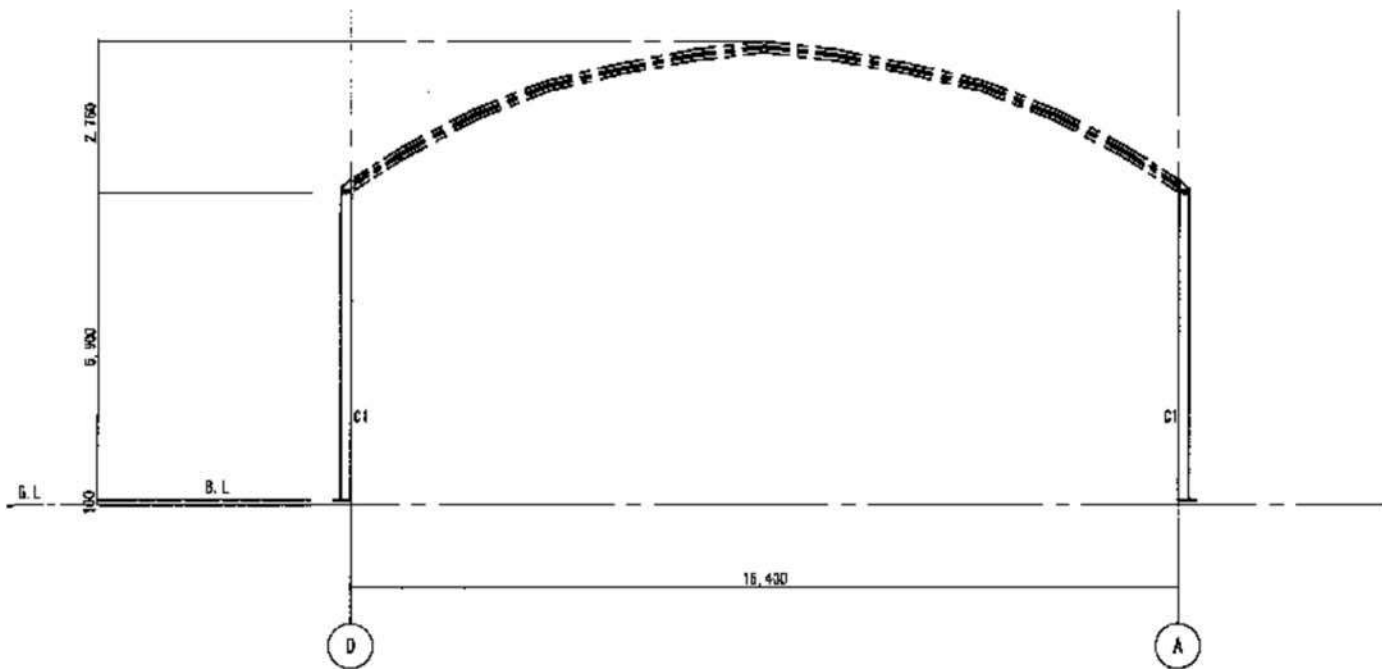


2~6通 軸組図


記号	サイズ	記号	サイズ	記号	サイズ
C2	H-350×100・200・6・9	F	L-65・65・6	D1a	L-125・75・6.5
C3	H-250・125・6・9	g	L-65・65・8	D4	□-100・100・3.2
B2	L-150・50・4.5	h	L-75・75・8	D1	□-200・100・5.5・8
B3	L-125・65・6	i	L-75・75・9		
■	L-40・60・5	j	L-75・75・12		

軸組図1 S=1/75

※ 全て解体・撤去処分とする。

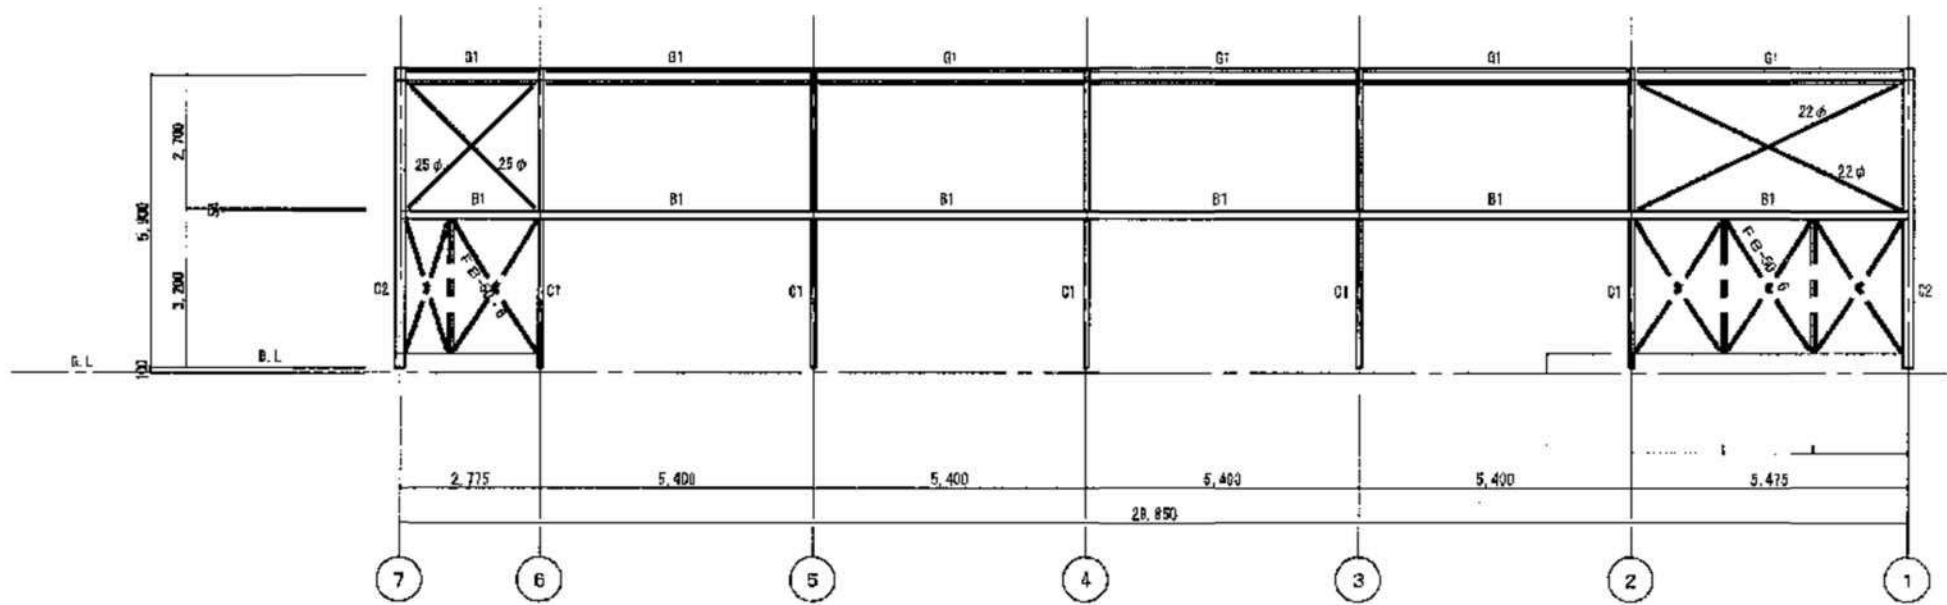

A通 軸組図

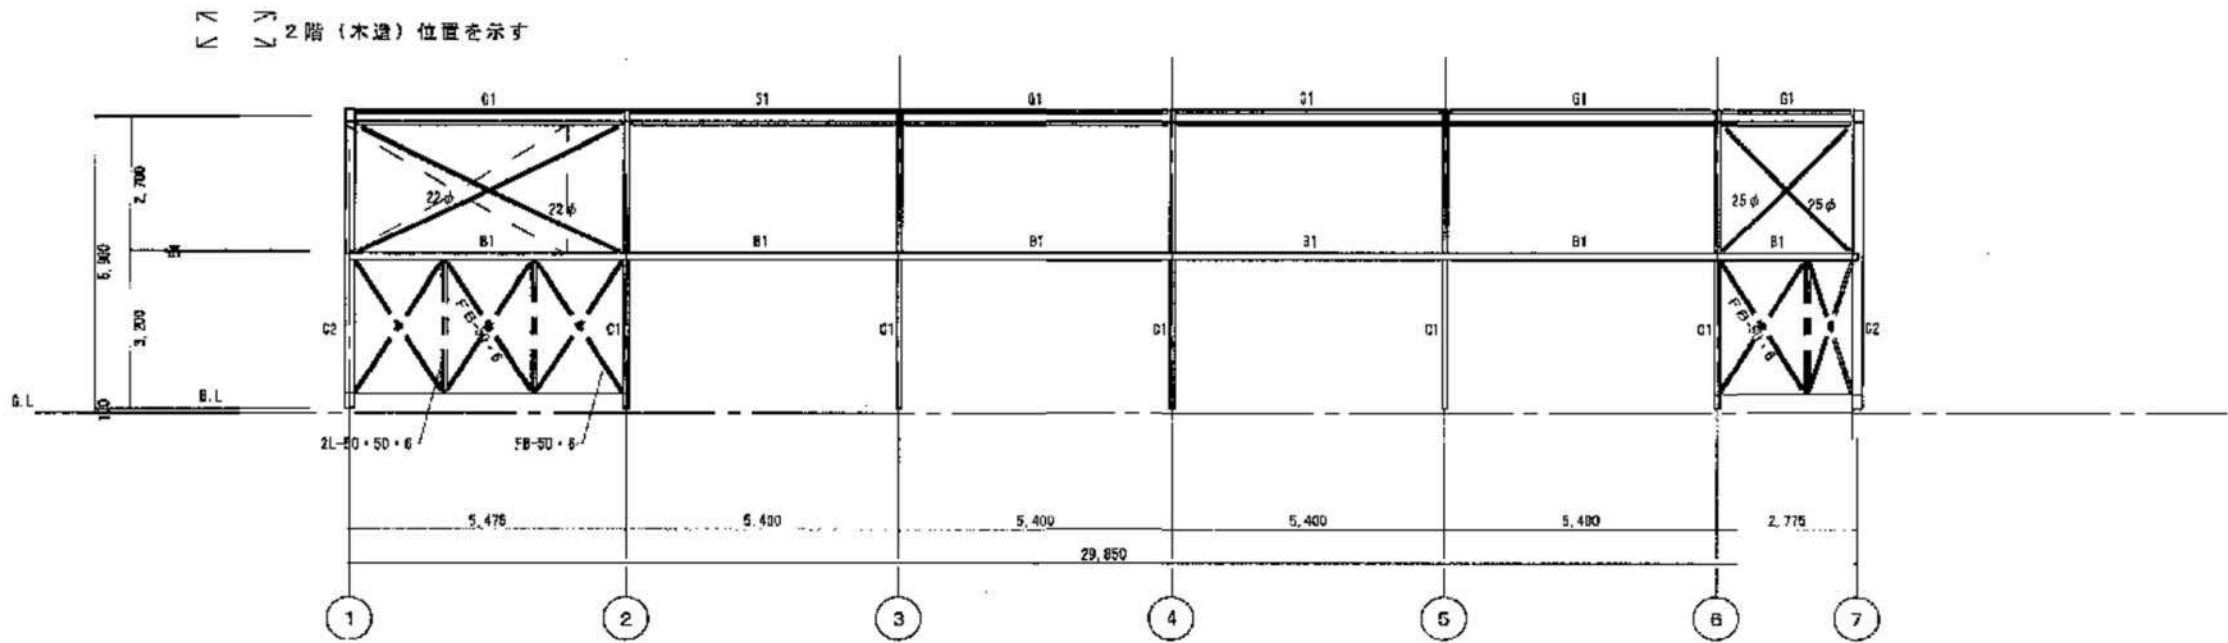



D通 軸組図


軸組図 2 S=1/75


記号	サイズ	記号	サイズ
C1	H-300・100・5.5・B	B3	[-125・65・6
C2	H-350～500・200・6・B	G1a	[-150・75・6.5
C3	H-250・125・6・B	B1a	[-125・65・6
C4	□-100・100・3.2	B1	[-150・90・4.5
B2	[-150・90・4.5		

※ 全て解体・撤去処分とする。

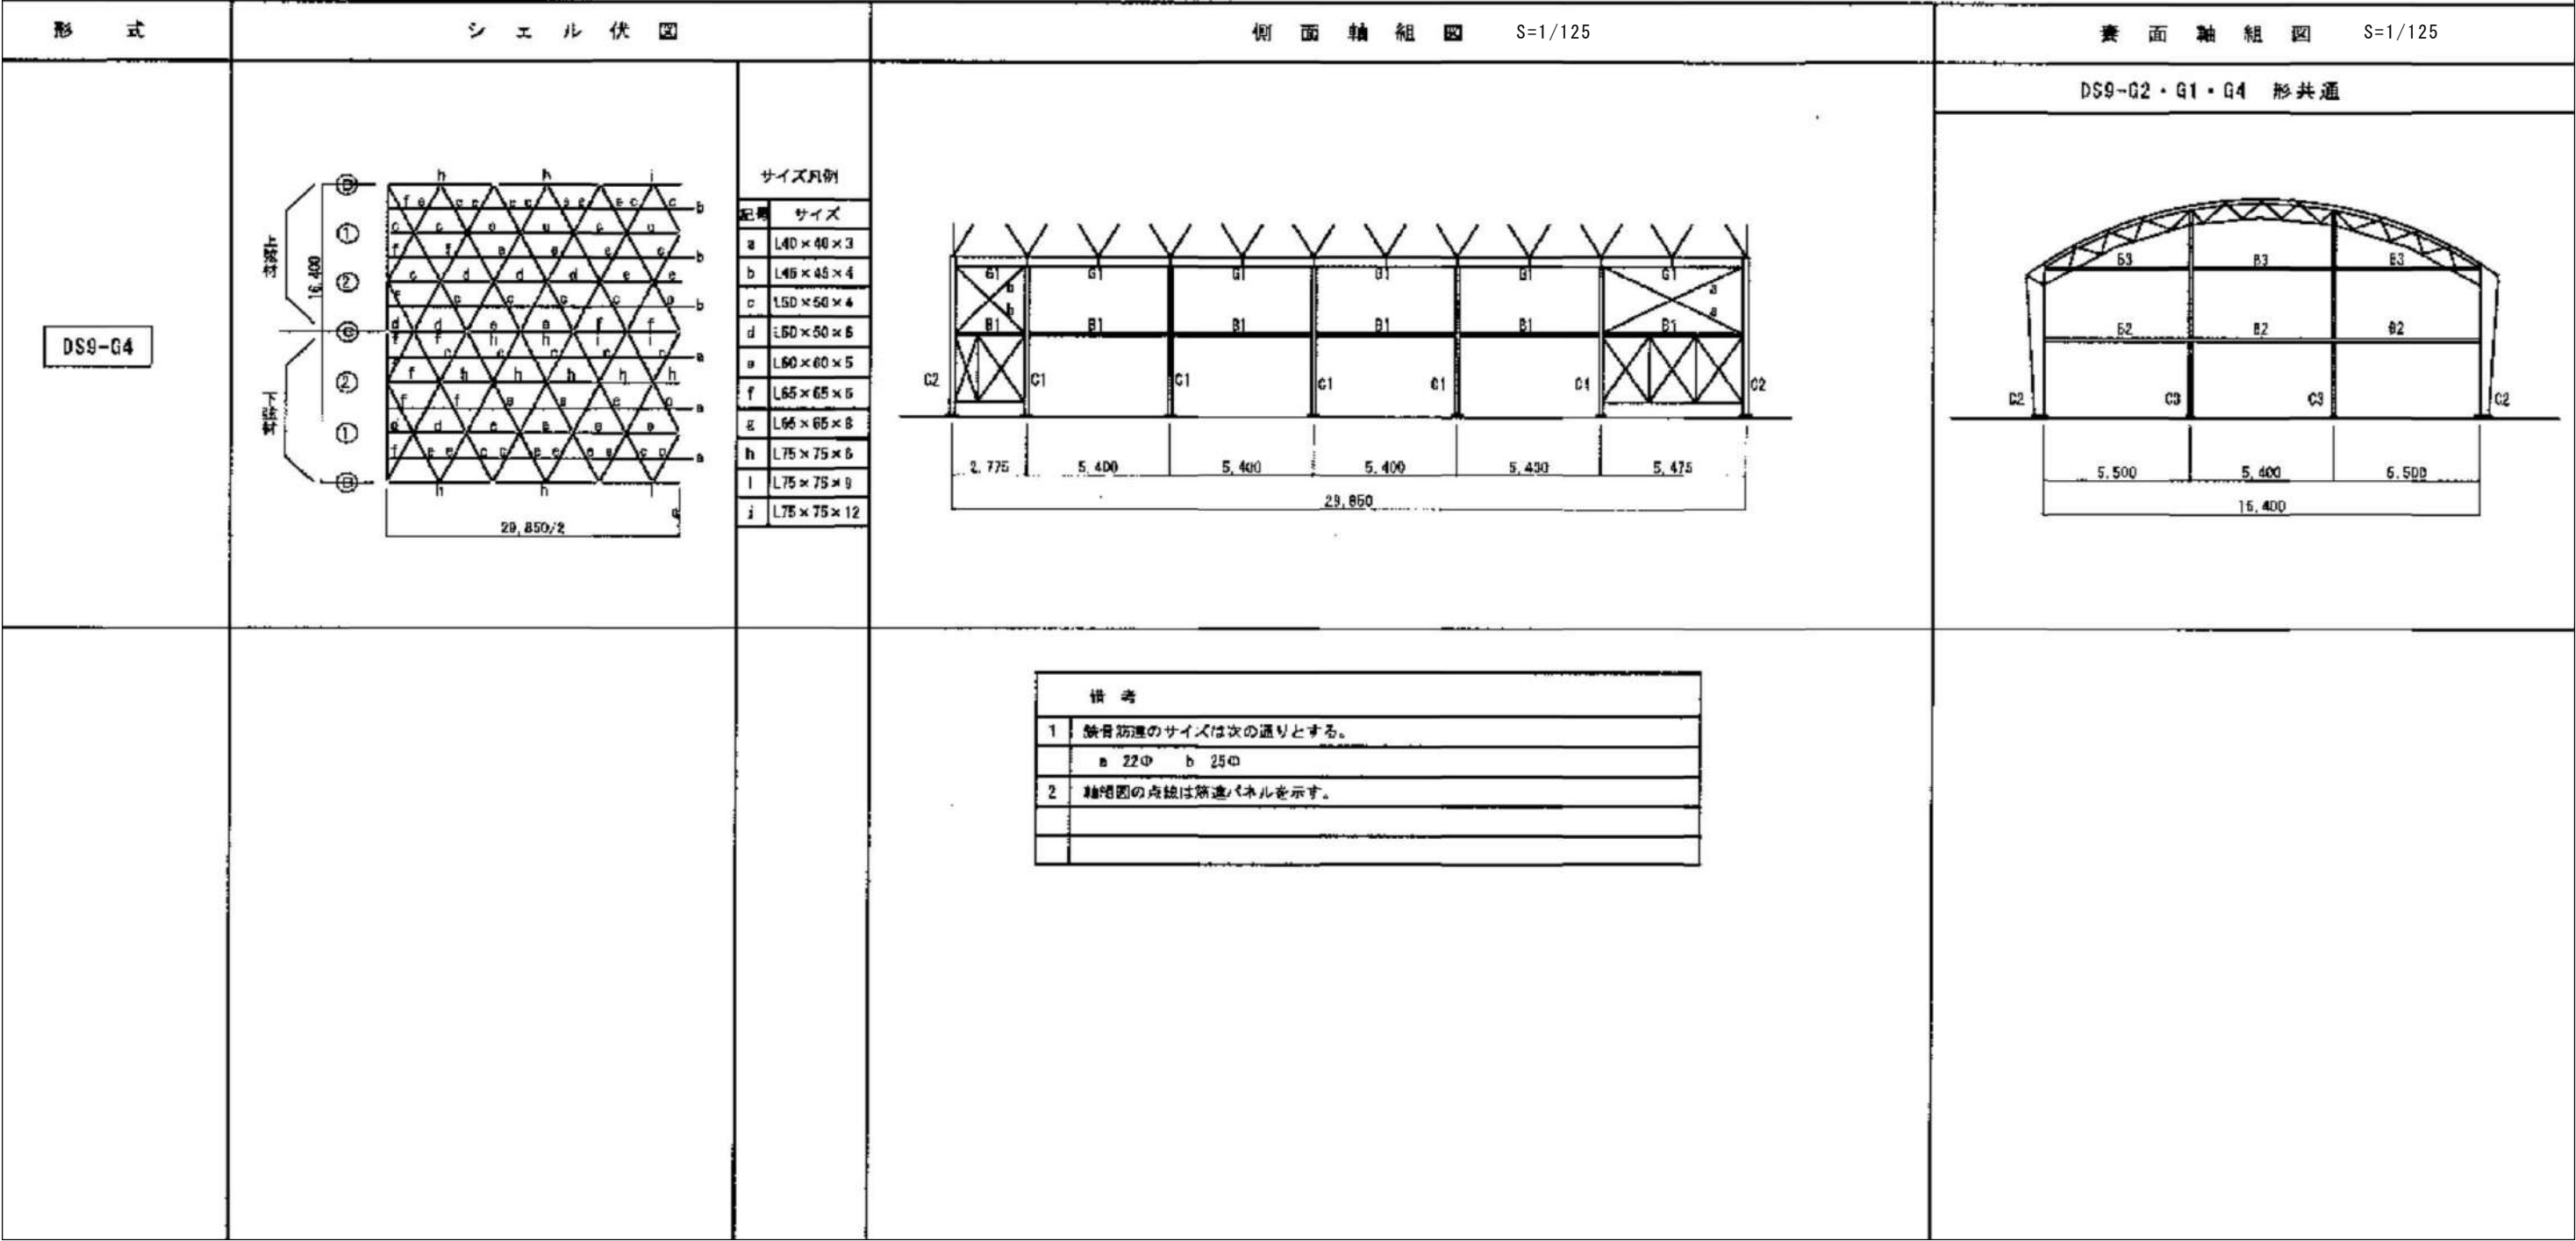

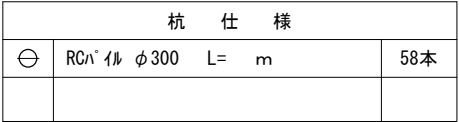


 : 杭撤去 (GL-1500以深は存置)

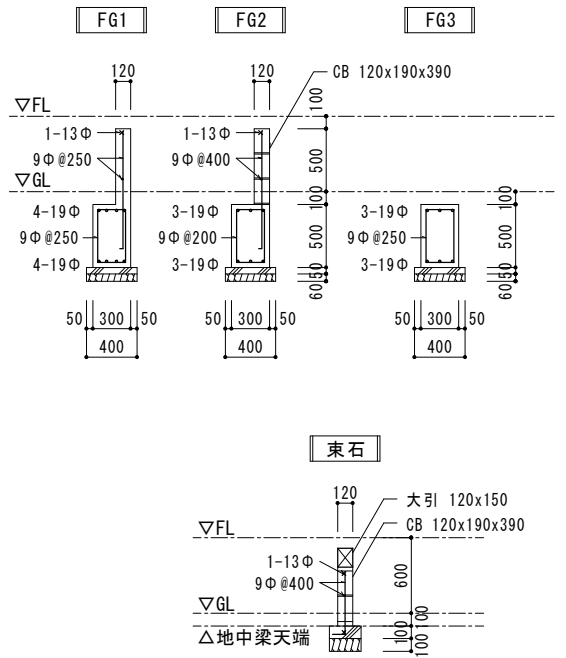


基礎リスト S=1/30

※ 全て解体・撤去処分とする。

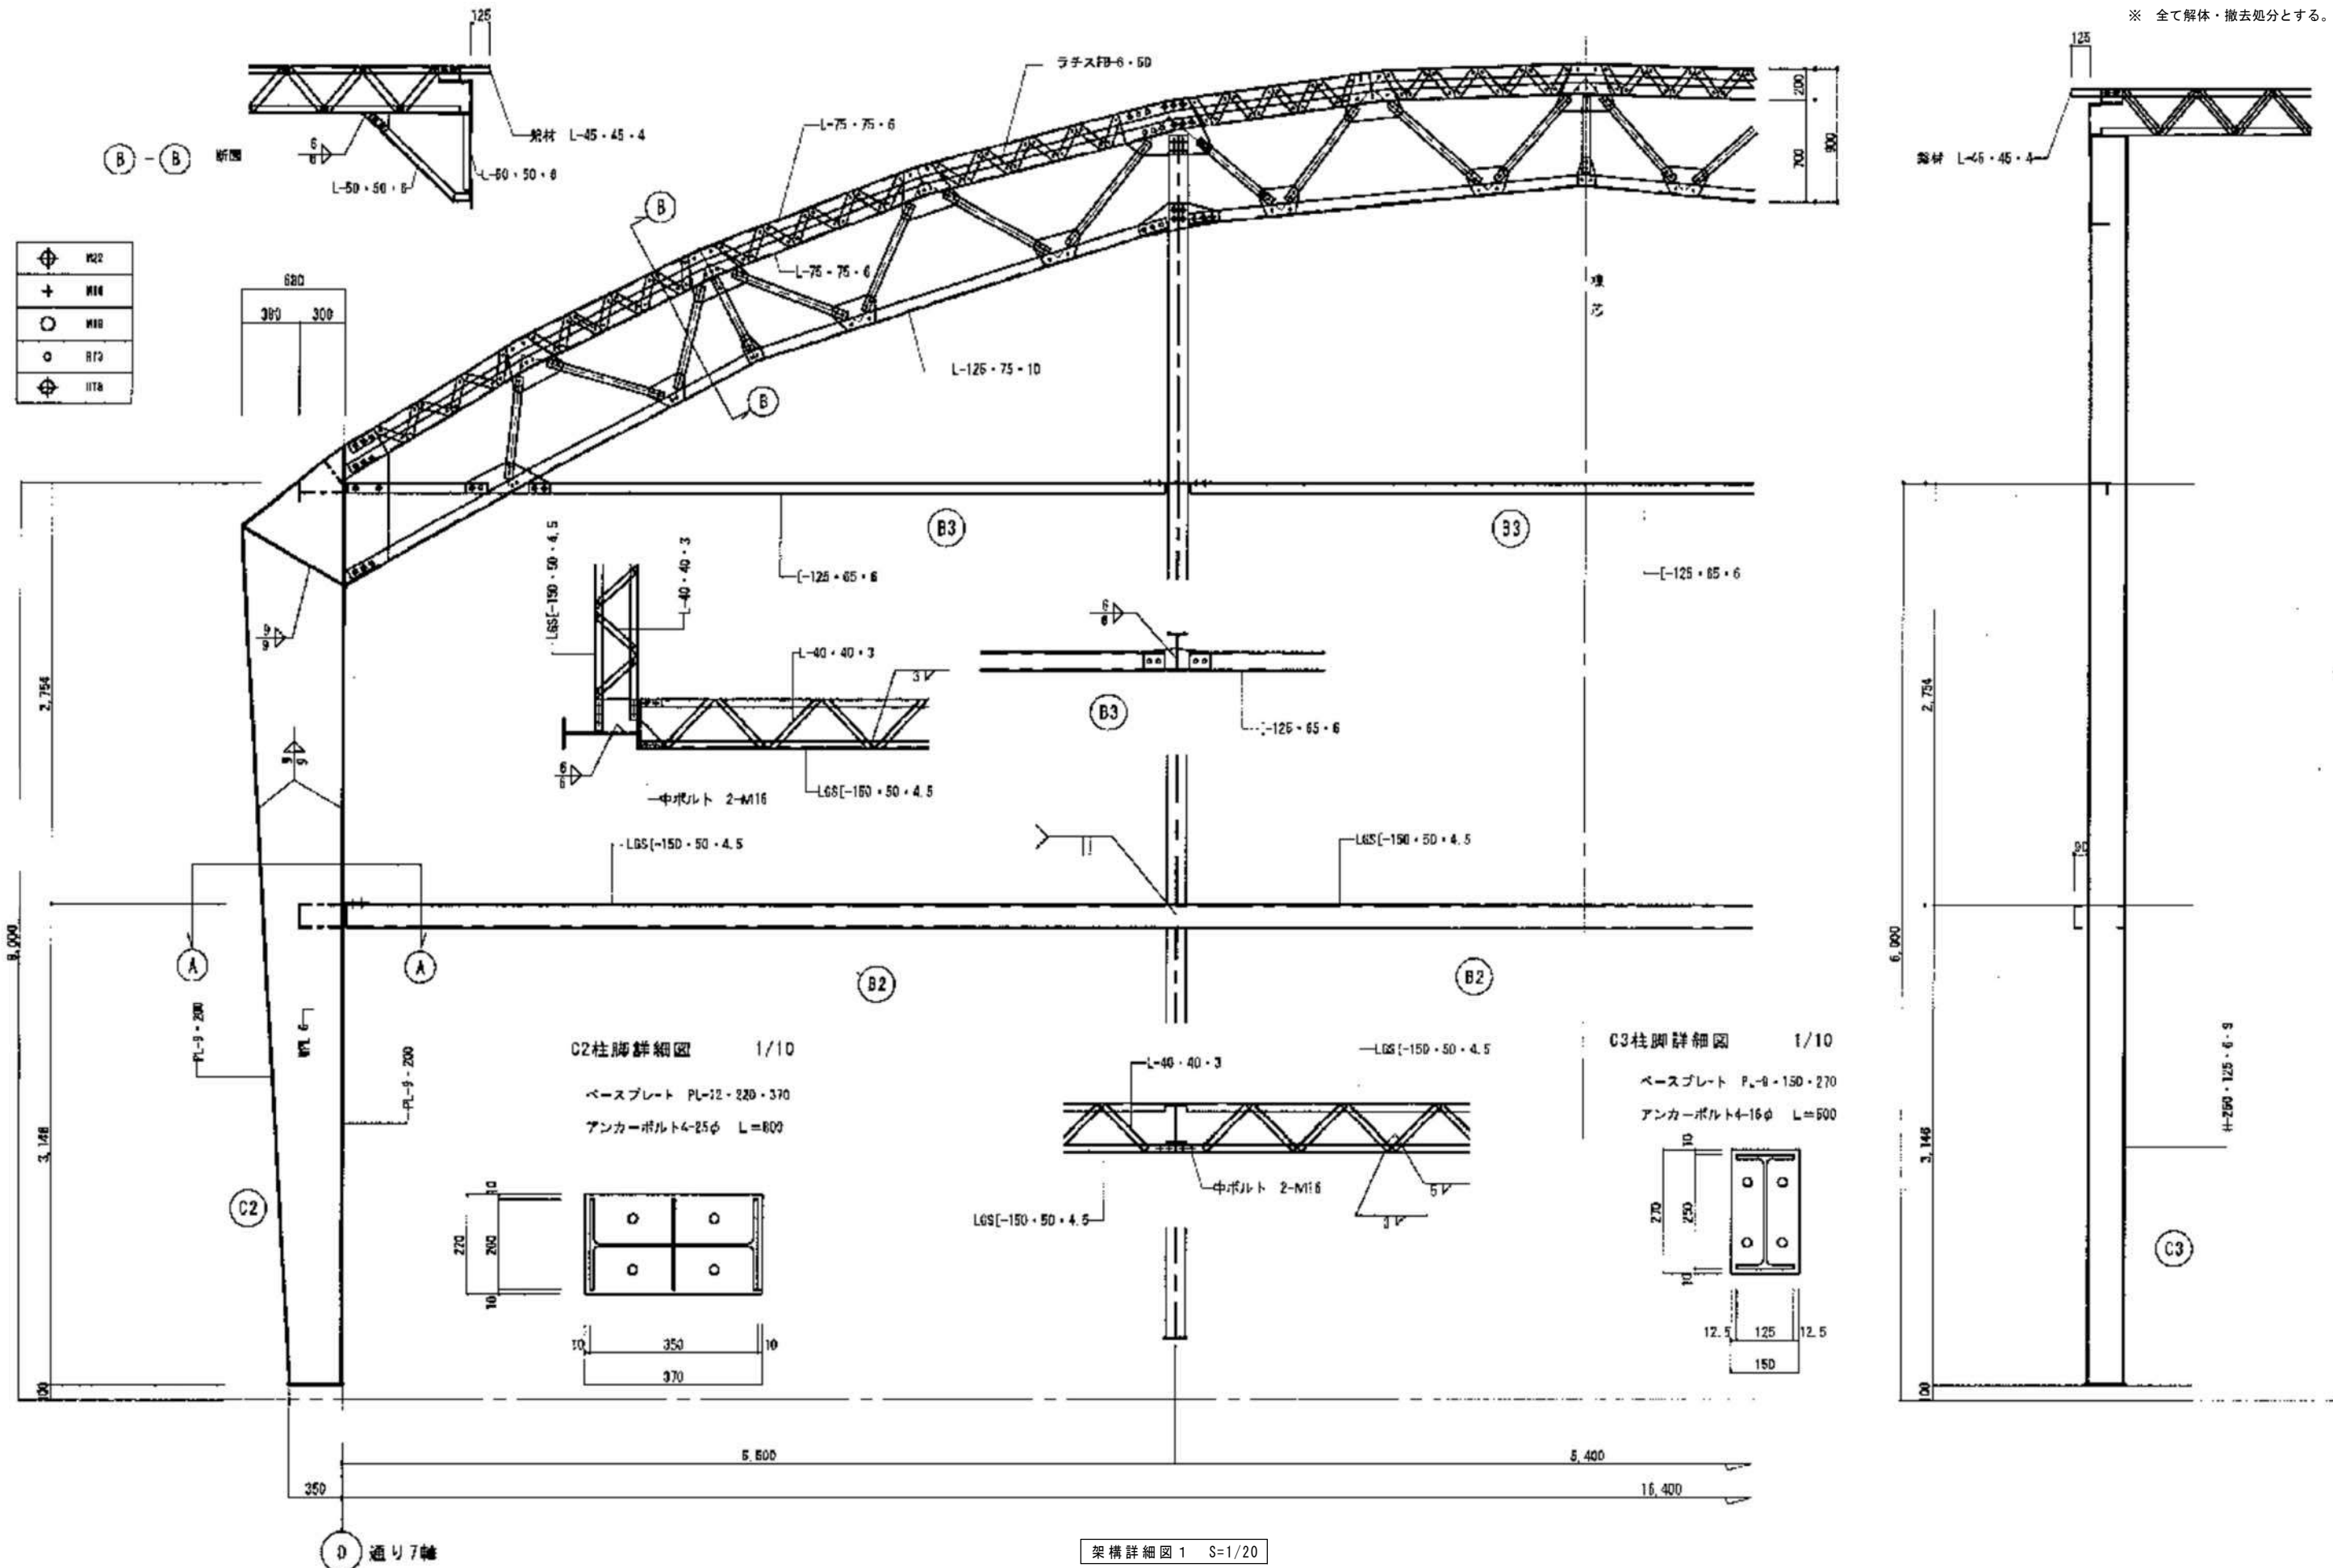


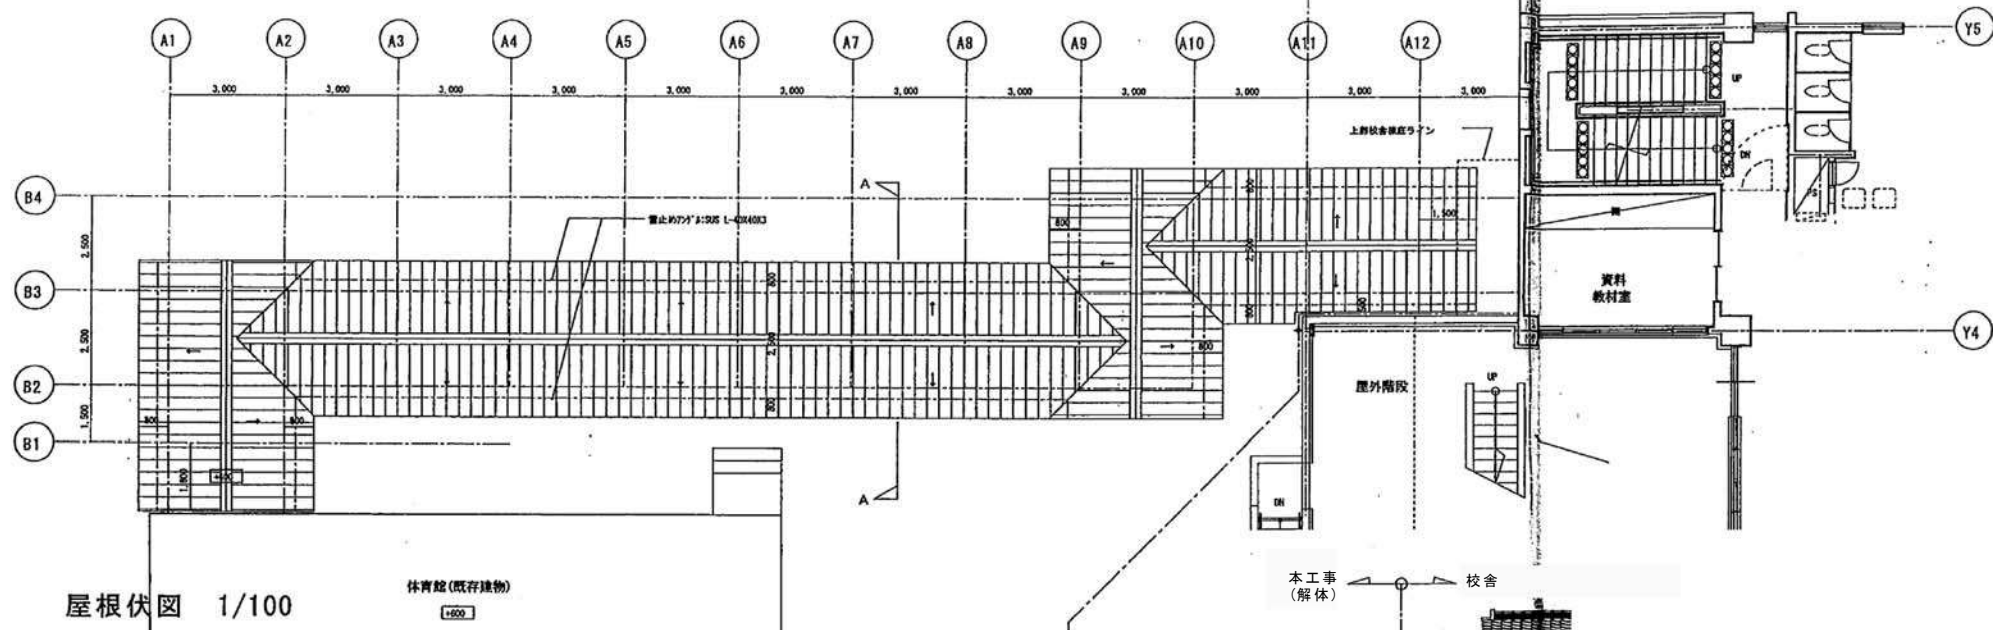
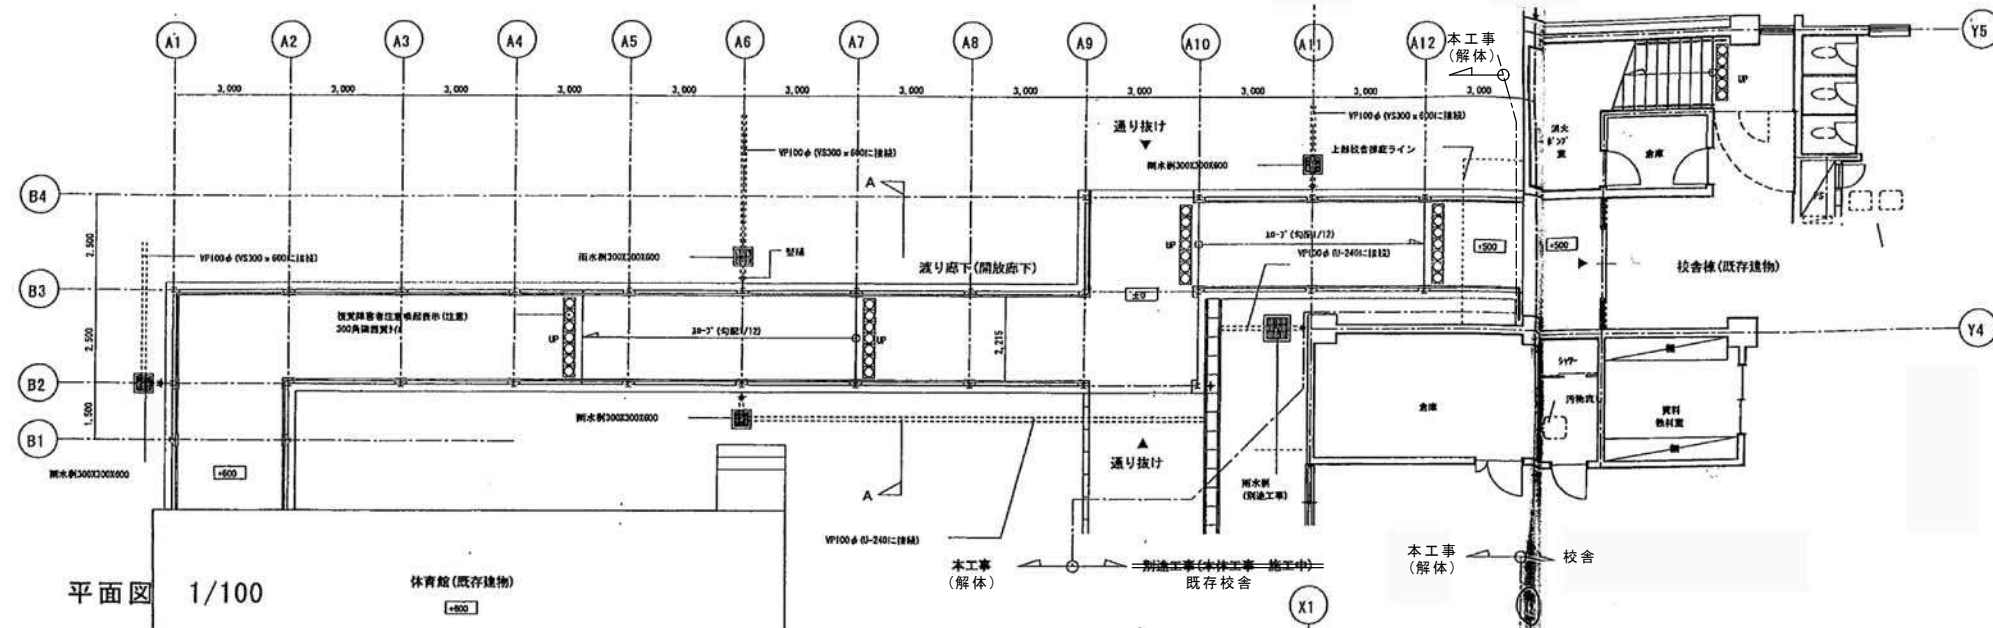
架構詳細図 1 S=1/20

※ 全て解体・撤去処分とする。



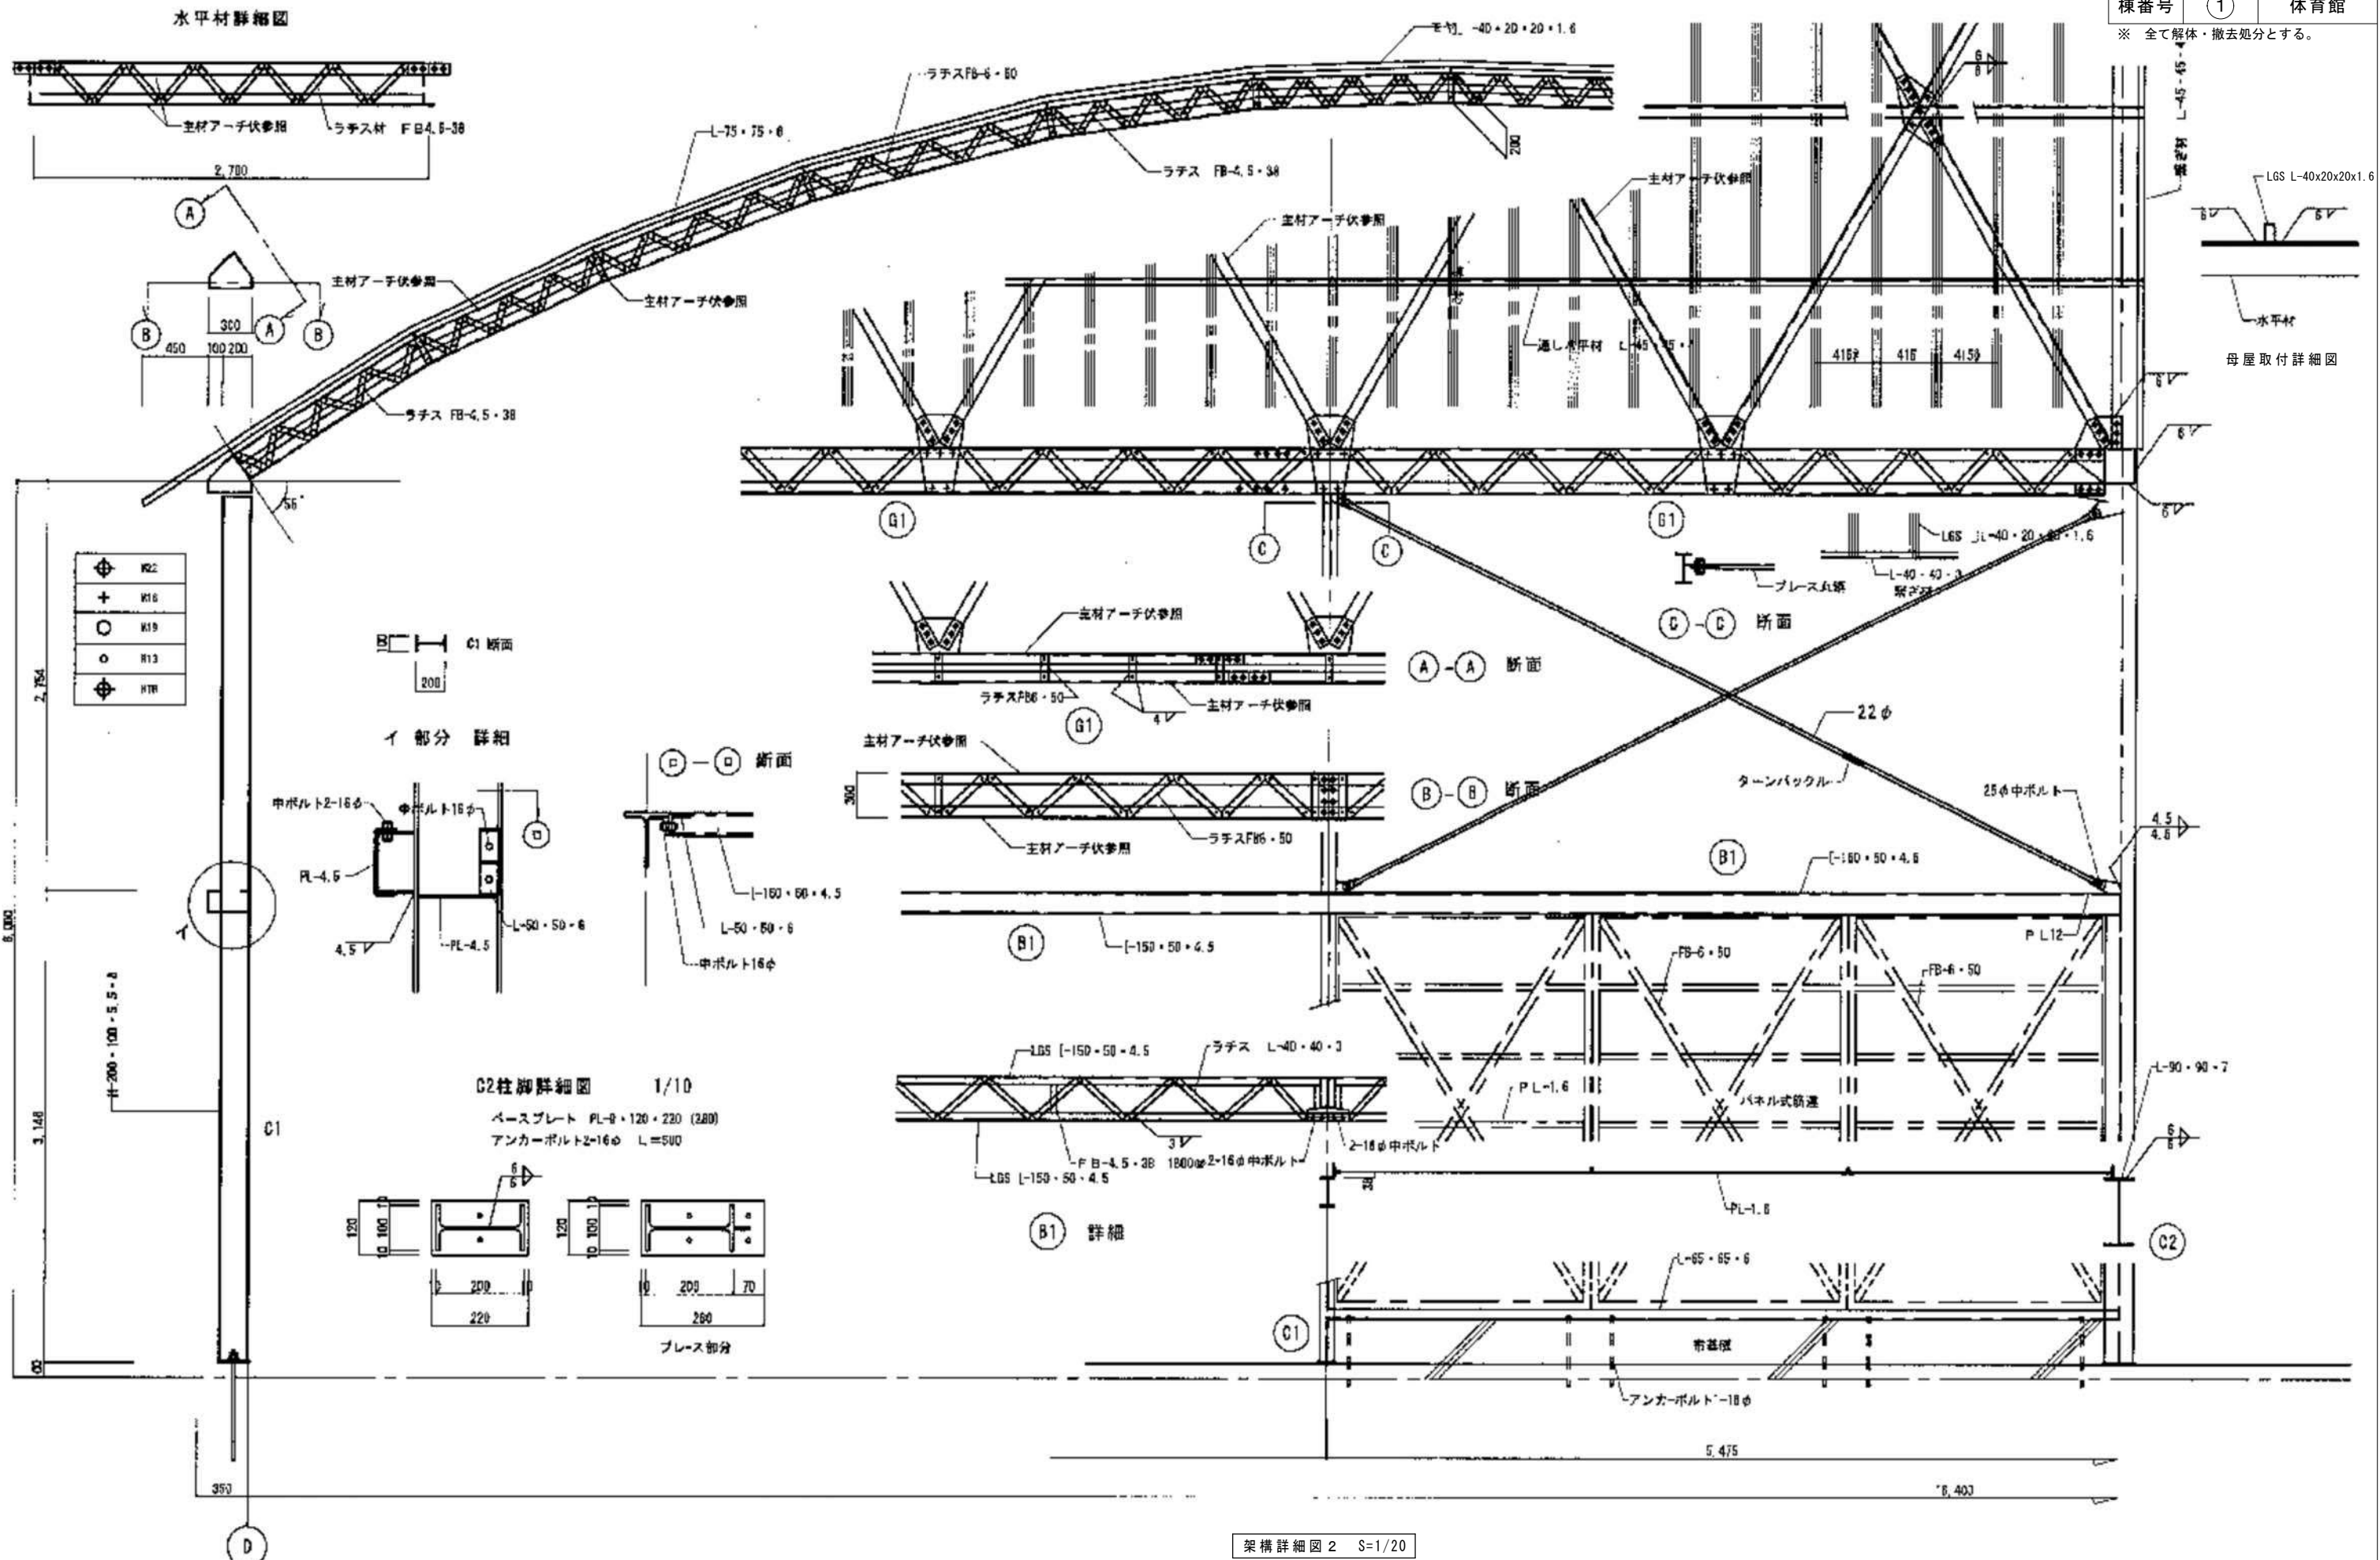




架構詳細図 2 S=1/20

設 計 図	担当・資格等		 Spirit of Place 関・空間設計 一級建築士事務所 宮城県知事登録 第21X10125号 管理建築士 江田 伸輔 一級建築士 第301048号	石巻市建設部建築課	工事名	前谷地小学校屋内運動場改築工事			備考	図面番号 K-112
	福島直人	岩根敬 一級建築士 第337378号			図面名	架構詳細図 2	縮尺	A1:1/20 A3:1/40		
					設計年月日	令和7年5月				




渡り廊下 仕上表	
屋根	70.48'x91'956鋼筋瓦葺き
軒天	鉄骨黒木表し(溶融亜鉛メッキの上SOP仕上)
巾木	コンクリート打ち放し補修
床	コンクリート金網球コート用床材(防湿剤付)
手摺	手摺: 7&12製 H=800 42.7φ (既製品: 四国化成工業(株). 677&12-4標準仕様) 同等以上) 支柱: 7&12製 60.5φ 81500 (既製品: 四国化成工業(株). 677&12-4標準仕様) 同等以上)
鉄骨柱・梁	溶融亜鉛メッキ処理の上SOP仕上

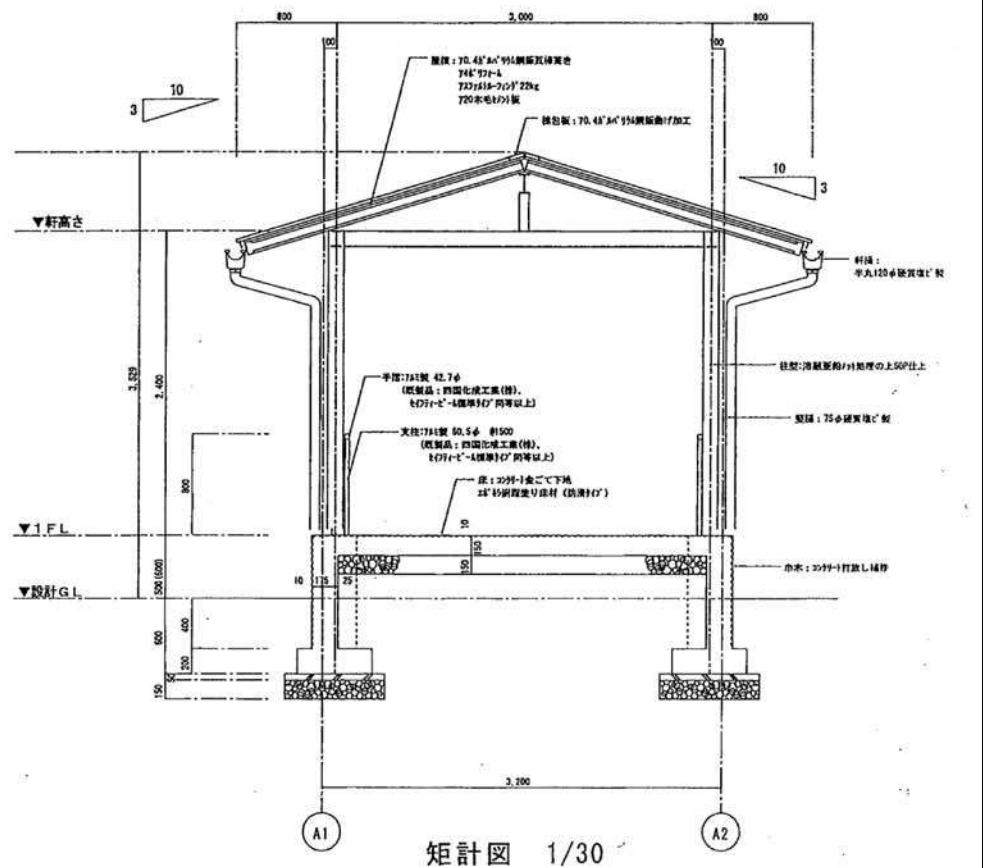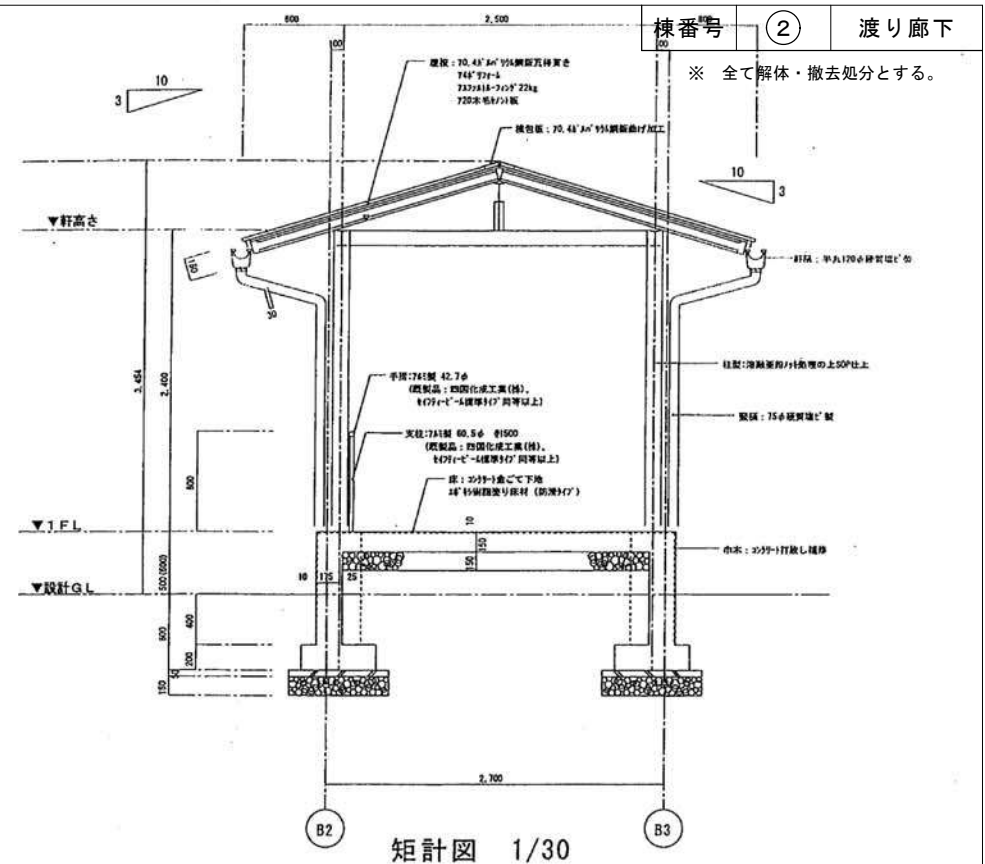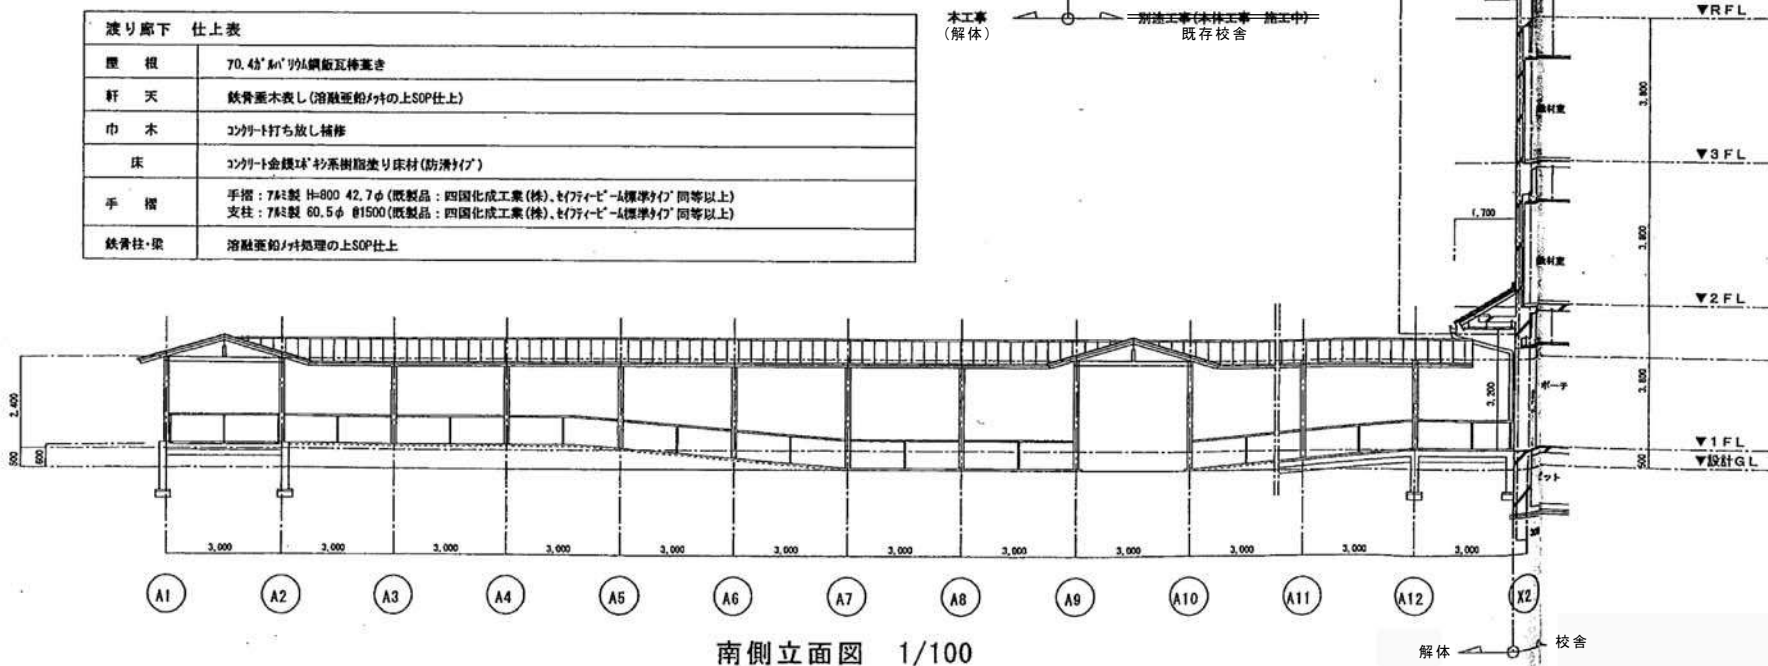

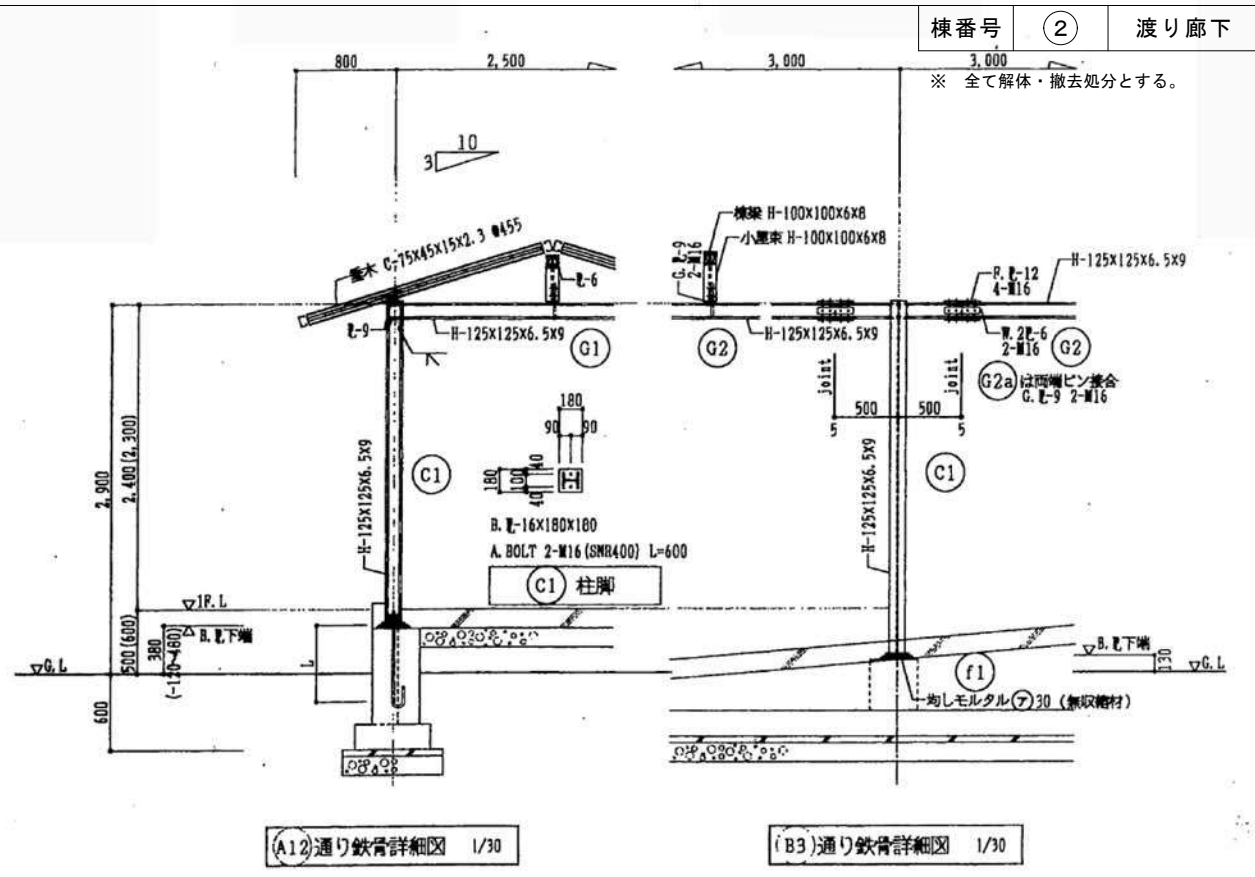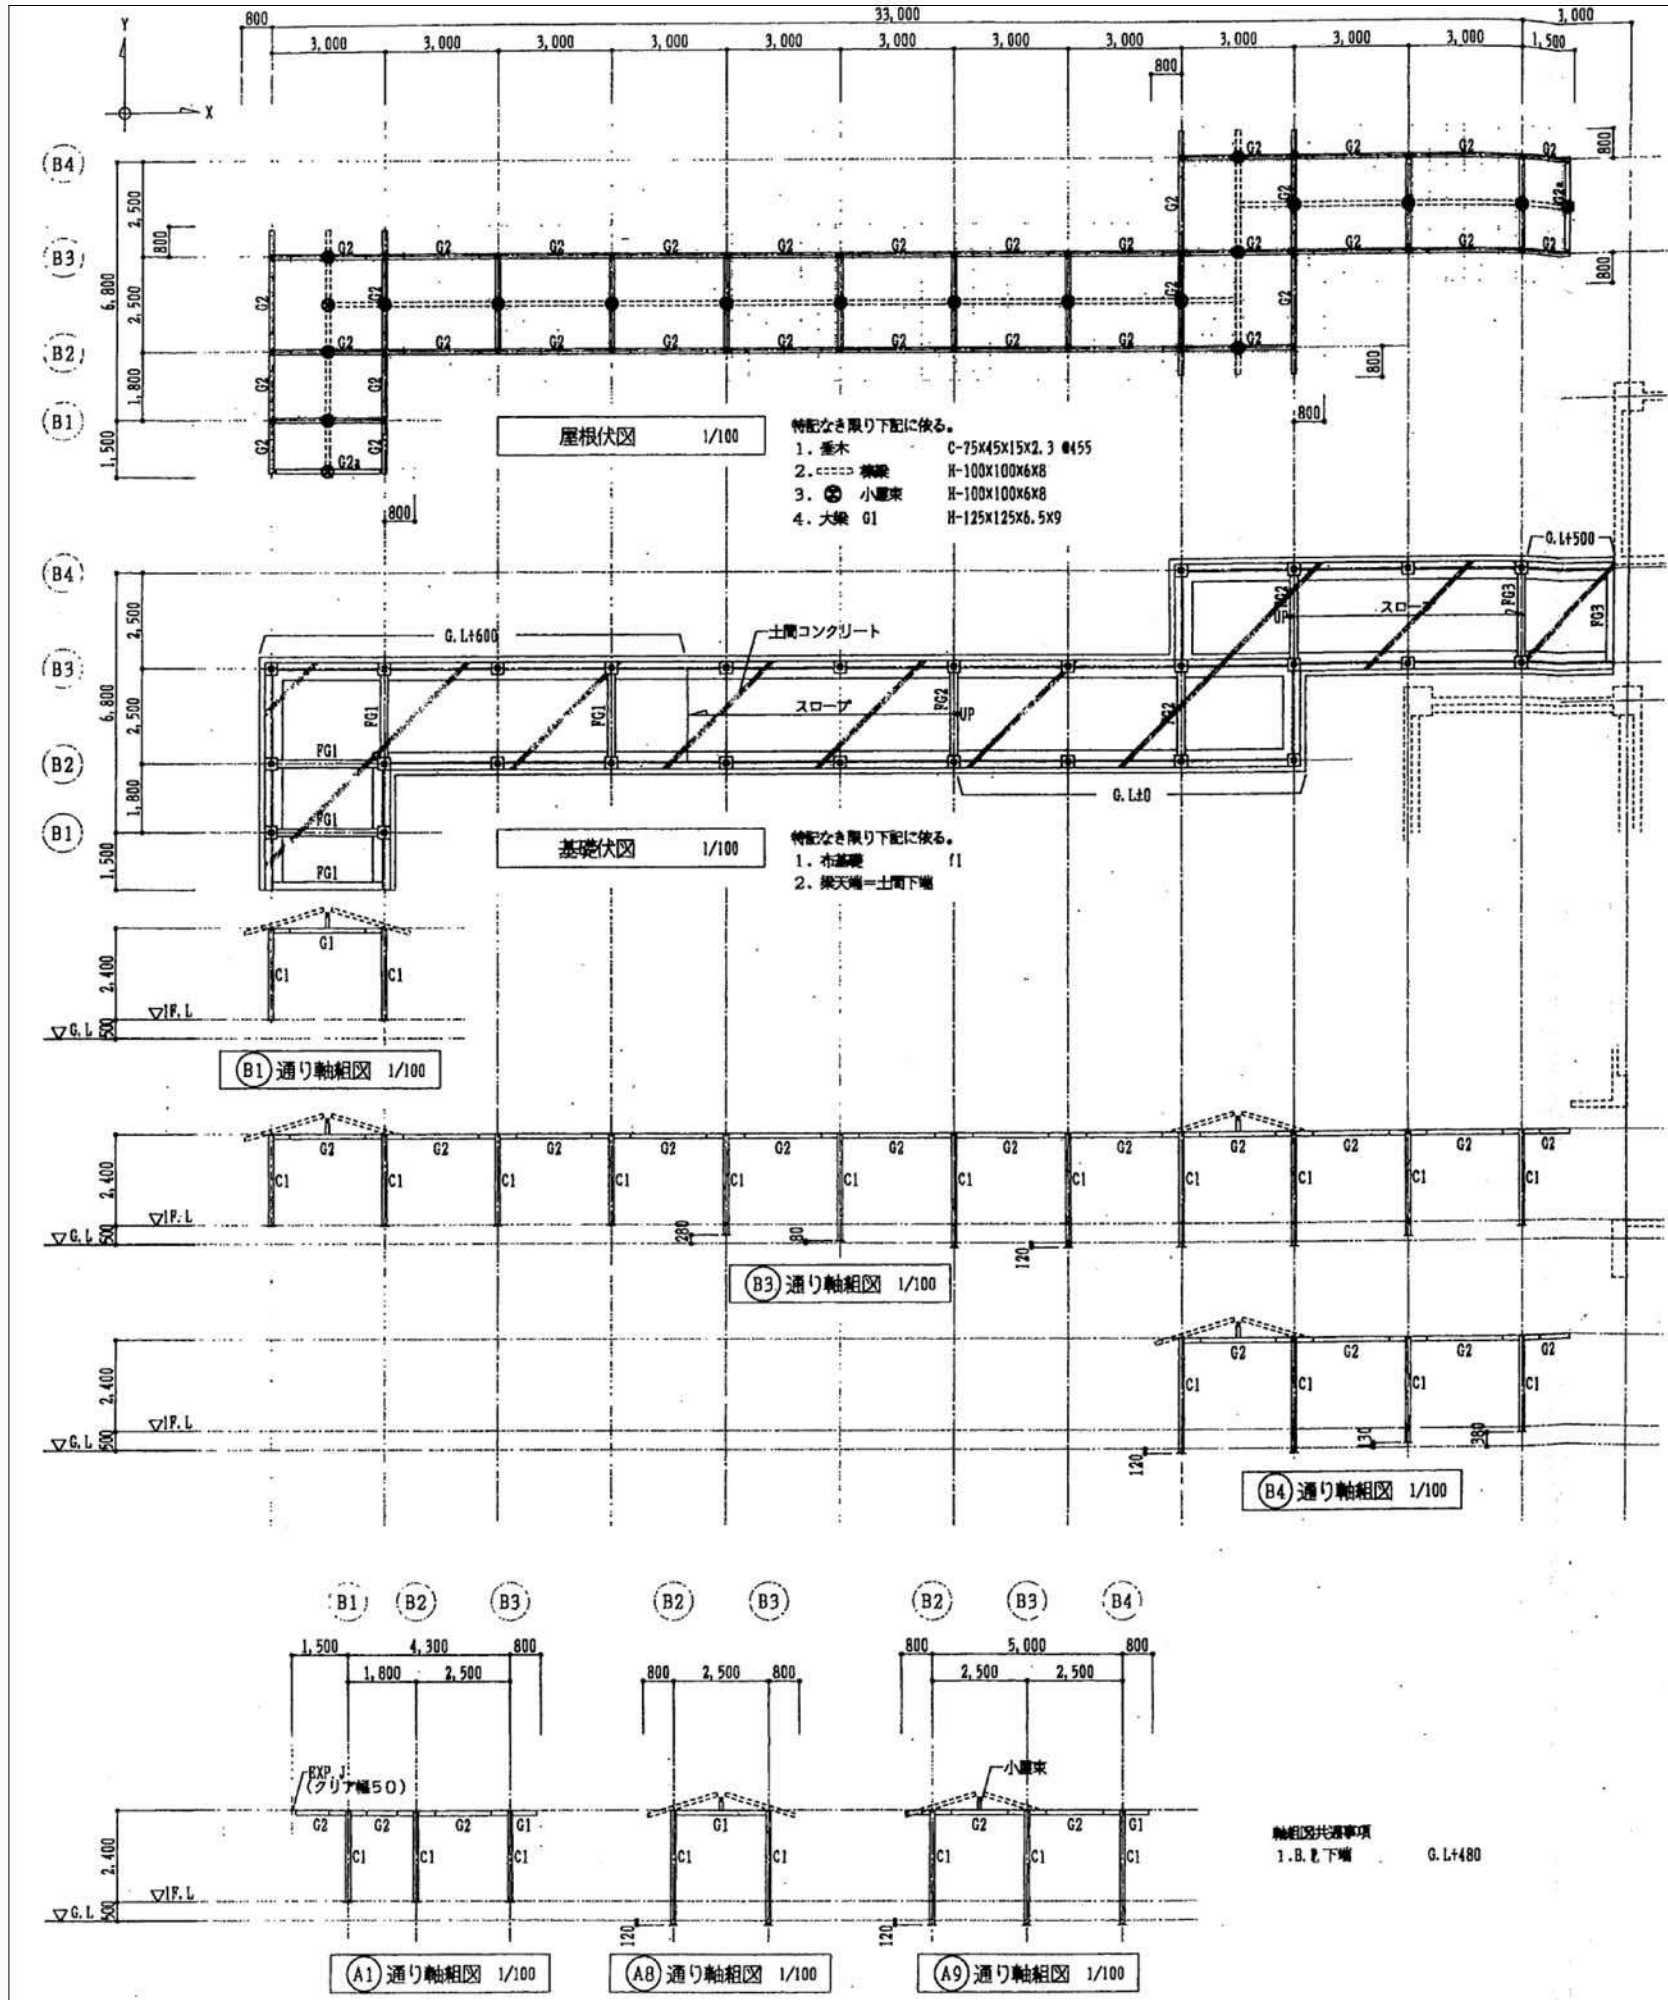

基礎断面リスト 1/30

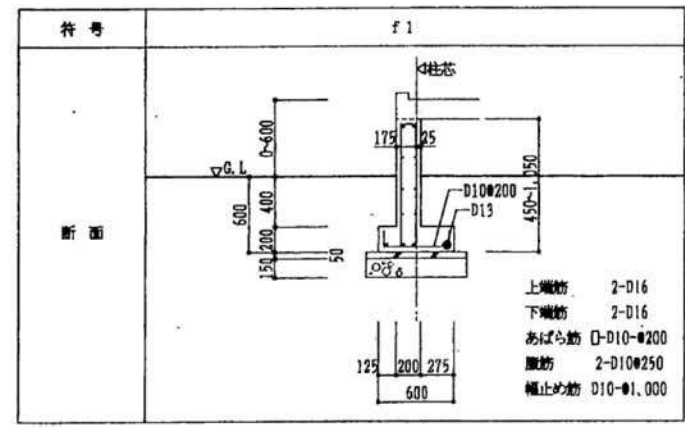


基礎柱型断面リスト 1/30

符号	C1
断面	
BxD	350x350
主筋	4-D13
帯筋	□-D10-#150
備考	

地中梁断面リスト 1/30


符号	FG1	FG2	FG3
位置	全断面	全断面	全断面
断面			
BxD	200x1,050	200x450	200x950
上端筋	2-D16	2-D16	2-D16
下端筋	2-D16	2-D16	2-D16
あばら筋	□-D10-#200	□-D10-#200	□-D10-#200
腹筋	2-D10#250	2-D10#250	2-D10#250

土間コンクリート配筋詳細図 1/30

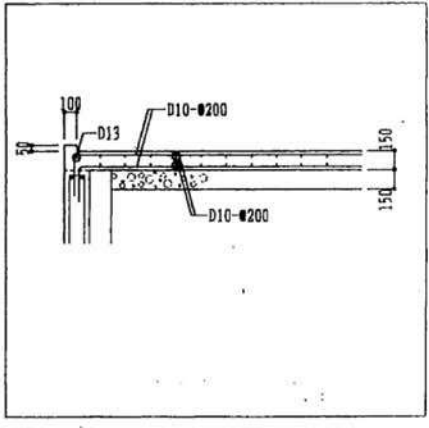

建具表 S=1/50

<div><div>AW 1</div><div>1ヶ所</div></div> <div><div>763</div><div>1650</div><div></div></div> <div>7&amp;8製片開き框扉 下部A' 枠 硝子:型板ガラス t 4 金物:クレセント他付属金物</div> <div>見込70</div>	<div><div>WD 1</div><div>2ヶ所</div></div> <div><div>1800</div><div>1700</div><div></div></div> <div>木製引分け框板戸(本実嵌め板 t 15) 硝子:型板ガラス t 4 金物:レール、引手、鎖錠</div> <div>見込36</div>
---	---

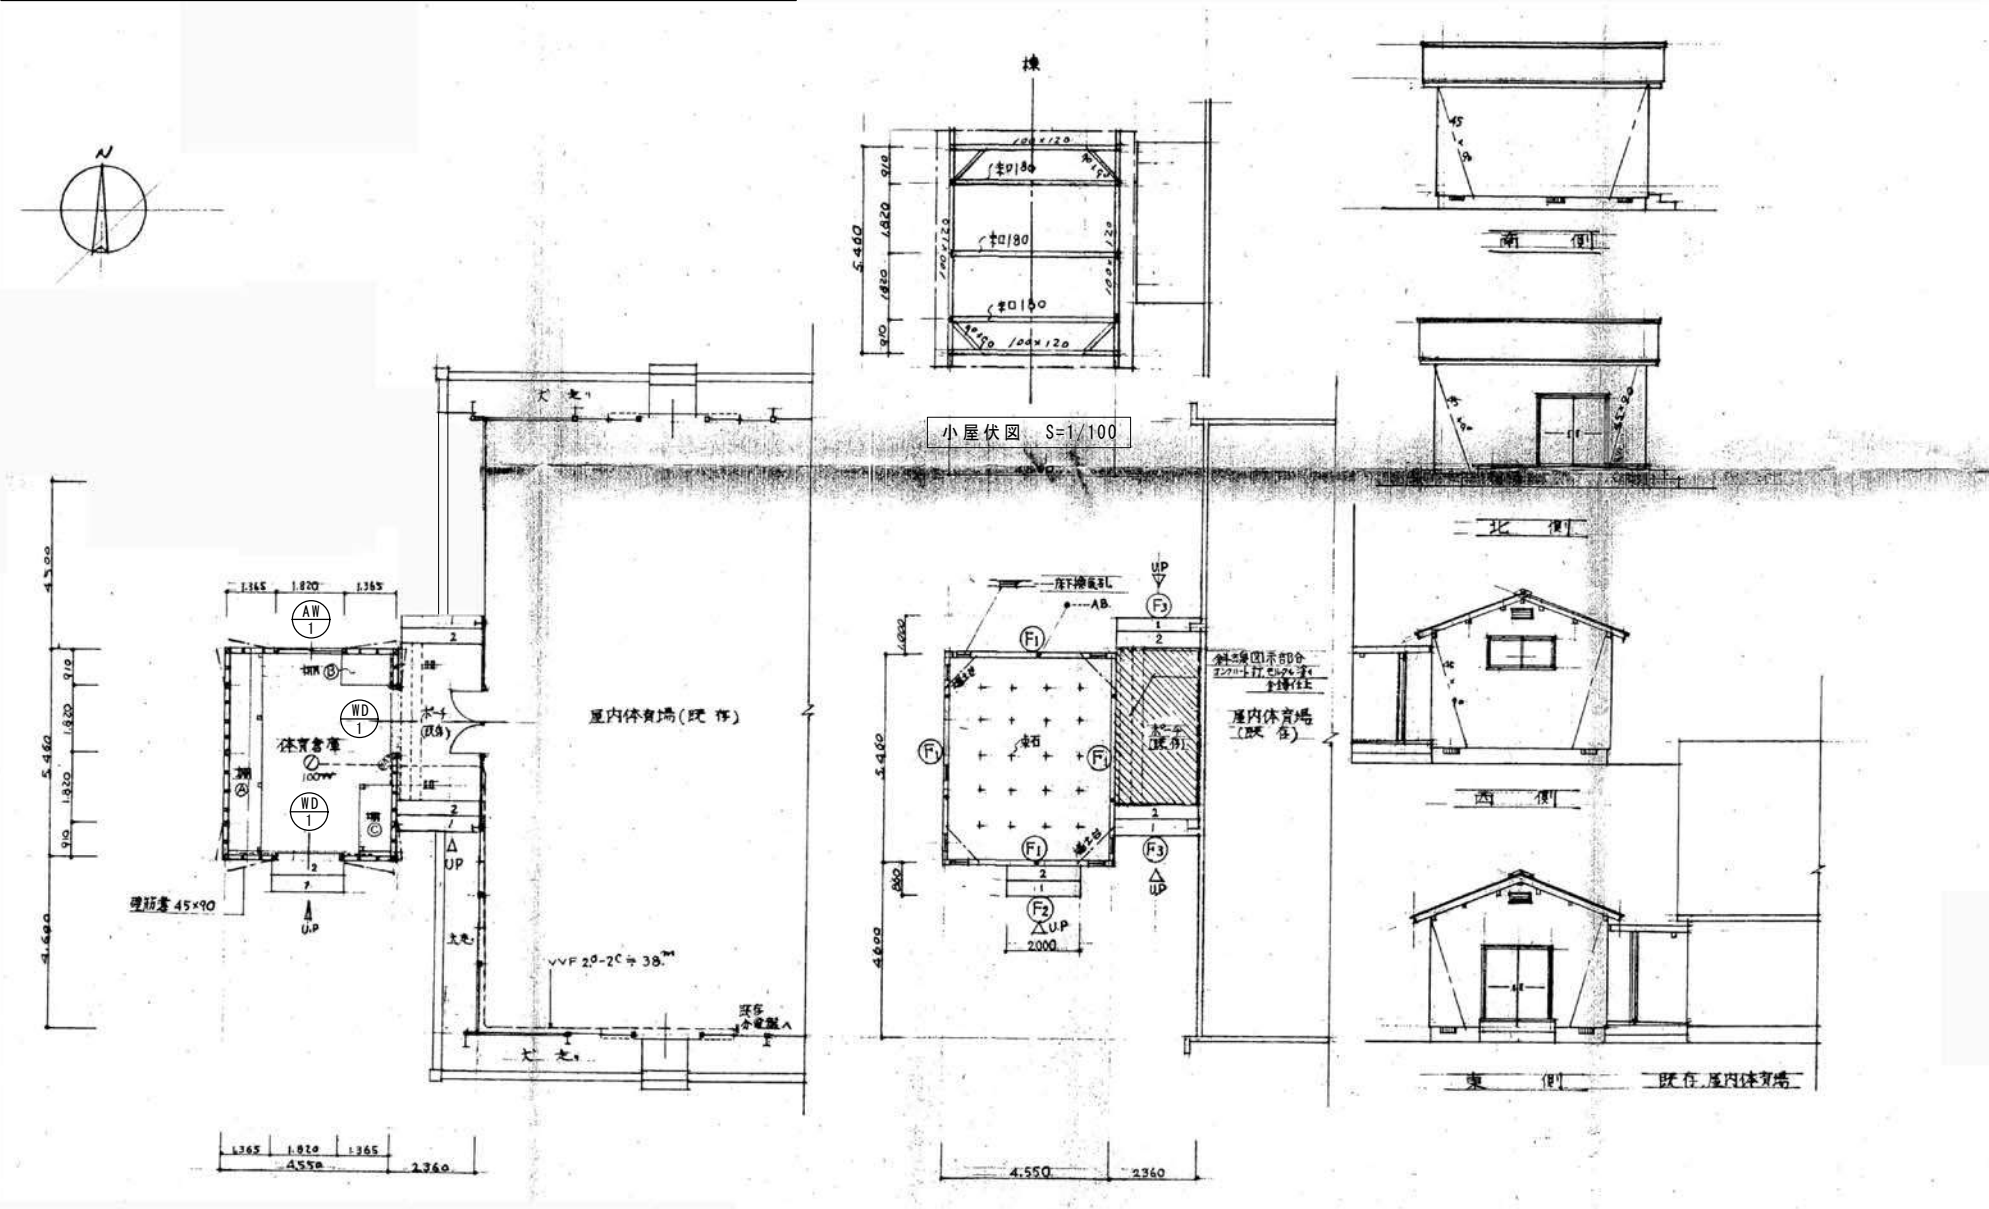


平面図 S=1/100

床面積 4.55×5.46=24.84 m<sup>2</sup>

基礎伏図 S=1/100


立面図 S=1/100

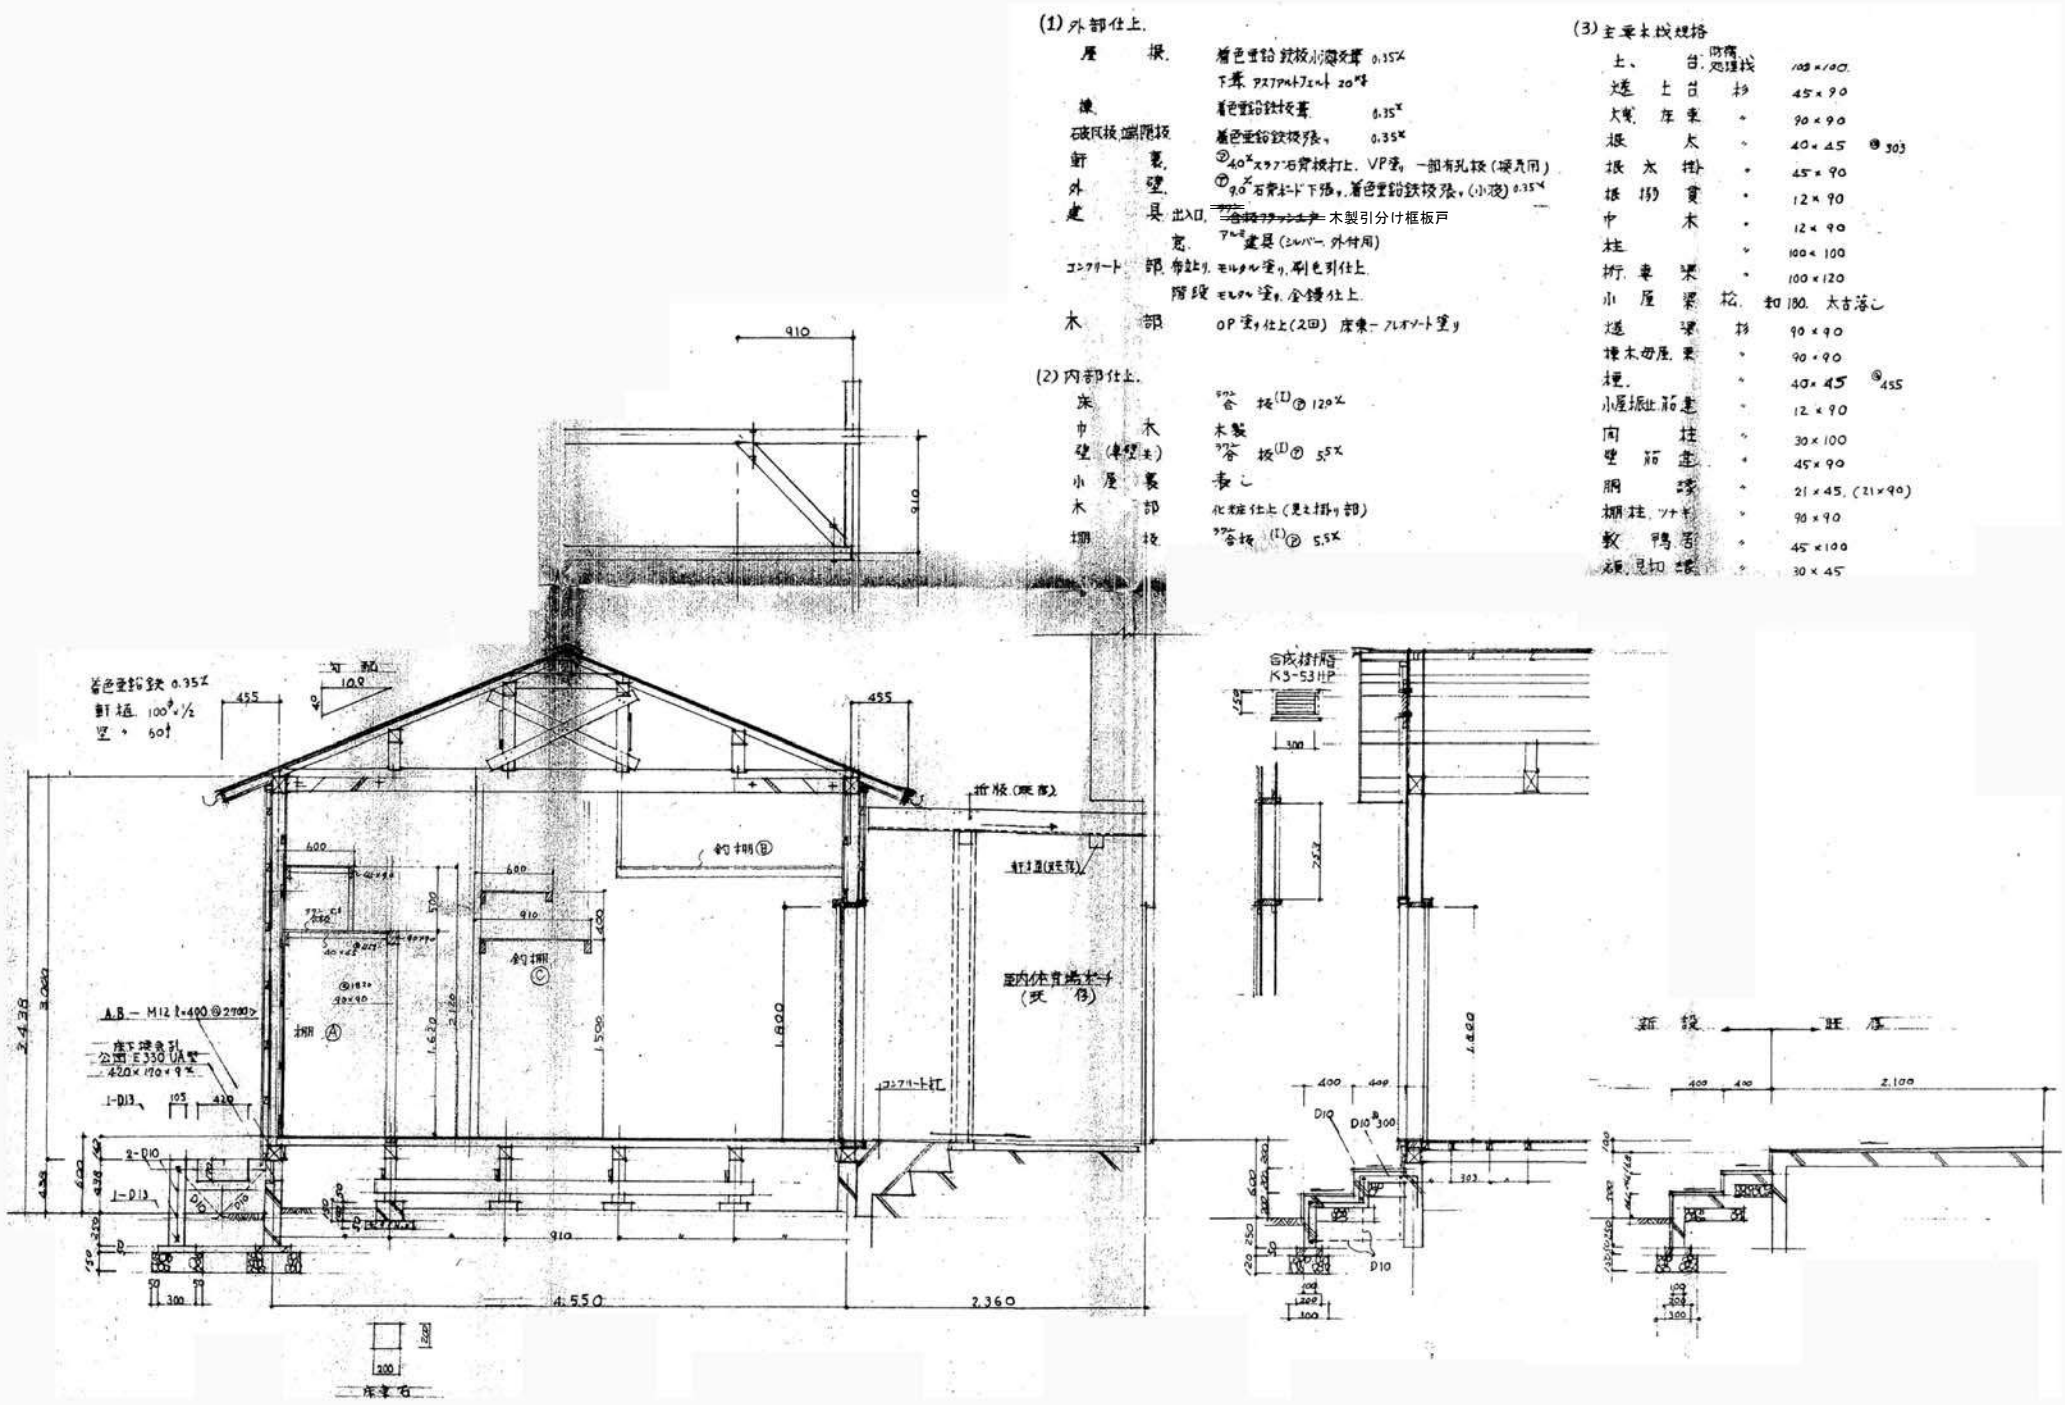


矩計図 S=1/30

※ 全て解体・撤去処分とする。


外部仕上表		内部仕上表	
屋根	カラー小波鉄板 t 0.35	床	コンクリート叩き t 120 D10 @200 $\times$ 330
軒天	屋根材現し	巾木	基礎コンクリートブロック現し
外壁	カラー鉄板 t 0.6 (木下地パネル W900)	柱・梁・フレス	鉄骨現し
柱・梁・フレス等	鉄骨現し	壁	合板 t 3+ t 3
建具	・アルミサッシ・ドア 見込70 型板ガラス t4      ・St軽量シャッター BOX付	天井	屋根カラー小波鉄板現し
基礎	コンクリートブロック100×190×390	備考	
備考	・St格子 L1800xH900    ・コンクリート花壇 900X600X450H		

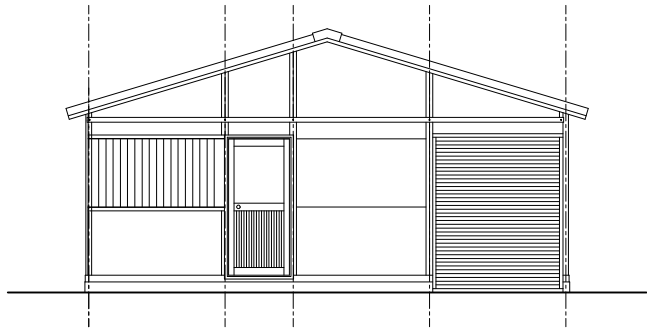


北立面図 S=1/50

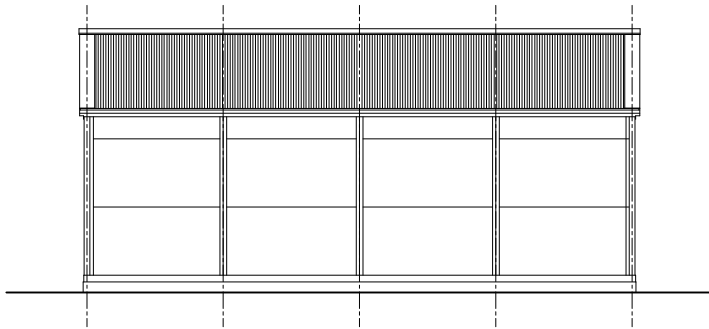



東立面図 S=1/50

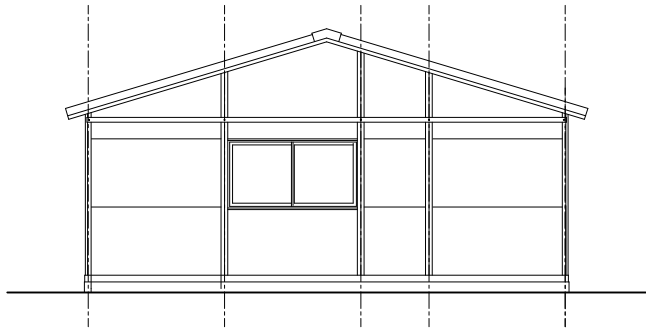

南立面図 S=1/50

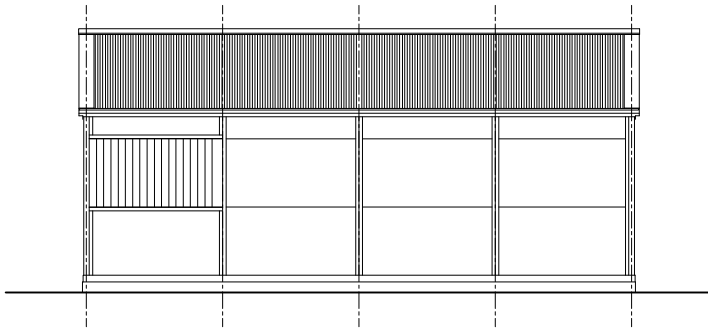


西立面図 S=1/50

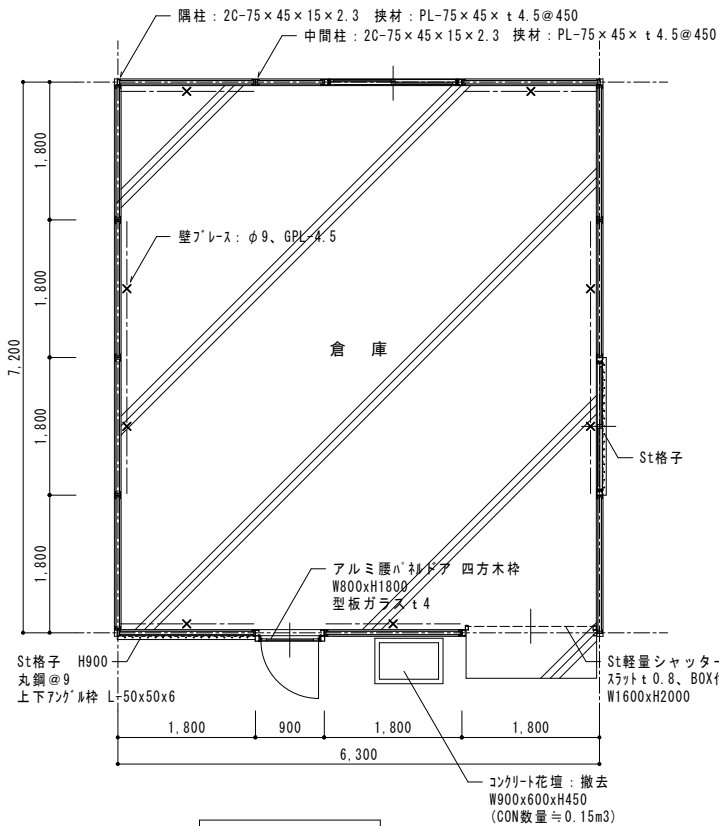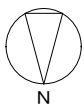


平面図 S=1/50

床面積 6.30×7.2=45.36 m2

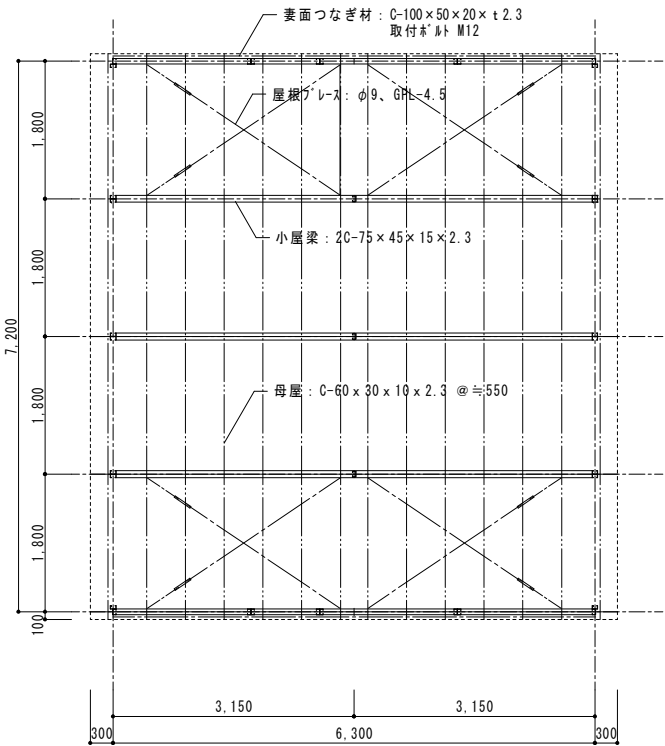

小屋伏図 S=1/50

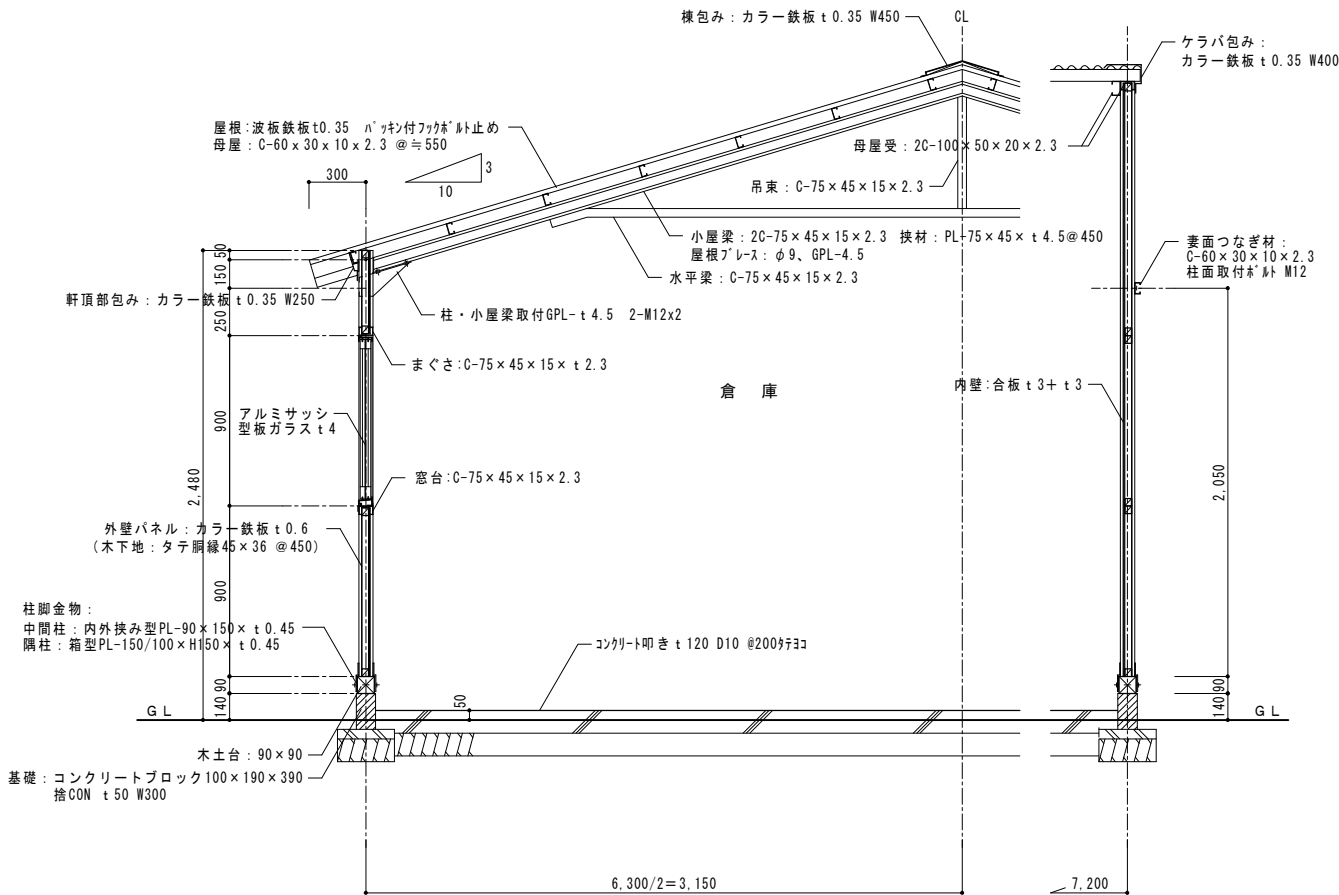

矩計図 S=1/20

棟番号

⑤

プレハブ倉庫

※ 全て解体・撤去処分とする。

2, 220

1, 800

倉庫

・砂利敷き t 100のままの上  
・木スノコ敷き  
(板 t 18、受木 45 x 45@450)

コンクリート叩き t 100

平面図 S=1/20

床面積 2. 22×1. 8＝4. 00 m2

2, 800

2, 220

40

GL

2, 000

1, 800

130

70

2, 000

1, 780

50

GL

立面図 S=1/20

仕 様 (参考)

品番	部 品 名	材 料 (材質) mm
1	土台枠	溶融亜鉛メッキ鋼板 t 1. 2
2	根太 無し	
3	柱	溶融亜鉛メッキ鋼板 t 1. 0
4	床パネル 無し	
5	鴨居	” t 1. 0
6	桁後	” t 1. 0
7	妻板左右	” t 0. 7
8	鼻隠し前後	” t 0. 7
9	母屋中	” t 1. 0
10	屋根パネル	” t 0. 5
11	壁パネル	” t 0. 6
12	正面パネル	” t 0. 6
13	扉	” t 0. 7
14	アンカープレート	溶融亜鉛メッキ鋼板 t 1. 6
15	基礎 無し	

※ メーカー・型番：INABA (型番：不詳)

棟番号

⑥

プレハブ倉庫

※ 全て解体・撤去処分とする。

2, 100

900

倉庫

平面図 S=1/20

床面積 2. 10×0. 90＝1. 80 m2

2, 150

2, 100

25

25

GL

立面図 S=1/20

1, 050

900

100

50

1, 780

2, 000

100

30, 50

基礎

立面図 S=1/20

仕 様 (参考)

品番	部 品 名	材 料 (材質) mm
1	土台枠	溶融亜鉛メッキ鋼板 t 1. 2
2	根太	” t 1. 2
3	柱	” t 1. 0
4	床パネル	” t 1. 0
5	鴨居	” t 1. 0
6	桁後	” t 1. 0
7	妻板左右	” t 0. 7
8	鼻隠し前後	” t 0. 7
9	母屋中	” t 1. 0
10	屋根パネル	” t 0. 5
11	壁パネル	” t 0. 6
12	正面パネル	” t 0. 6
13	扉	” t 0. 7
14	アンカープレート	溶融亜鉛メッキ鋼板 t 1. 6
15	基礎	コンクリートブロック t 100 4ヶ所

※ メーカー・型番：不詳 (参考：ヨドコウ ESF-2109A同等)

設 計 図

担当・資格等

福島直人

岩根敬  
一級建築士  
第337378号

Spirit  
of  
Place

関・空間設計

一級建築士事務所 宮城県知事登録 第21X10125号  
管理建築士 江田紳輔 一級建築士 第301848号

石巻市建設部建築課

工事名

前谷地小学校屋内運動場改築工事

図面名

平面図 立面図 仕様 (参考)

縮尺

A1:1/20 A3:1/40

設計年月日

令和7年5月

備考

図面番号

K-501


※ 全て解体・撤去処分とする。

外部仕上


	自転車置場	物 置
屋根・庇	小波板カラートタン t 0.35	小波板トタン t 0.25
軒 天	現し	現し
外 壁	――	金属サイディング t 0.5
建 具	――	アルミサッシ上下パネル引違い戸 W1690×H1800
基 礎	コンクリート独立基礎	――
土 間	コンクリート叩き t 100	コンクリート叩き t 100
備 考	出入口通路：コンクリート叩き t 100 (W1100×L18000)	

内部仕上


室 名	床	巾 木	壁	天 井	備 考
物 置	コンクリート叩き t 100	――	合板 t 4 S t 柱現し	小屋組トタン現し	

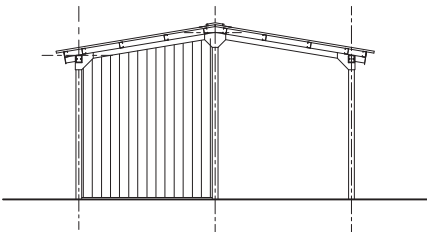

南(北)立面図 S=1/50

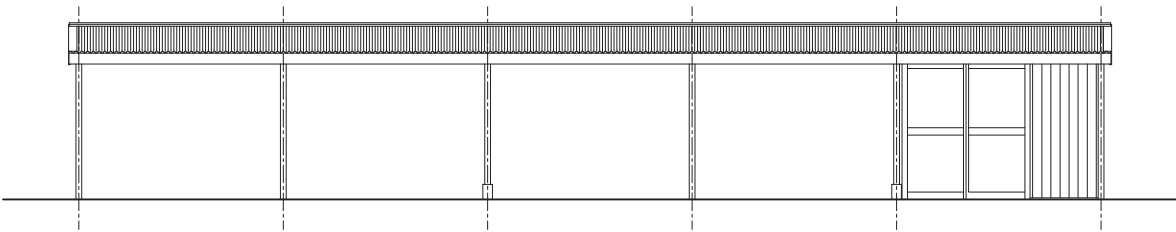


東(西)立面図 S=1/50

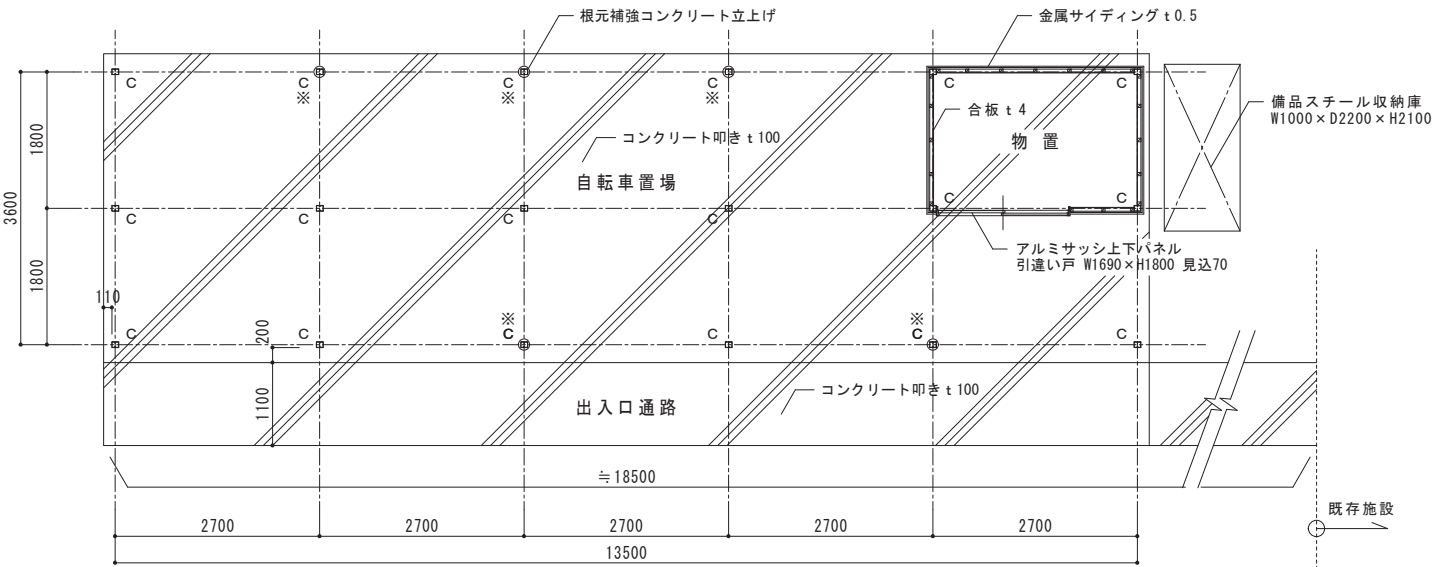


平面図 S=1/50

床面積 13.5×3.6=48.20 m2

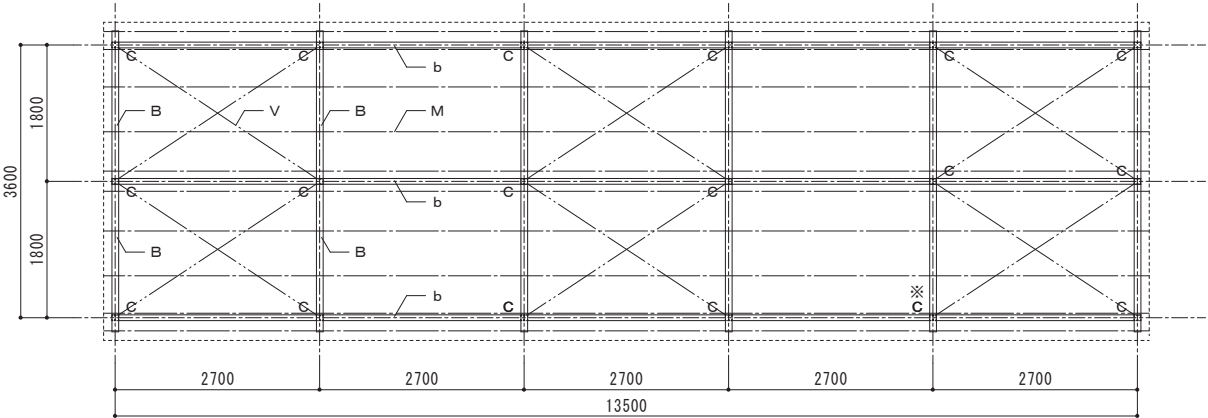


小屋伏図 S=1/50

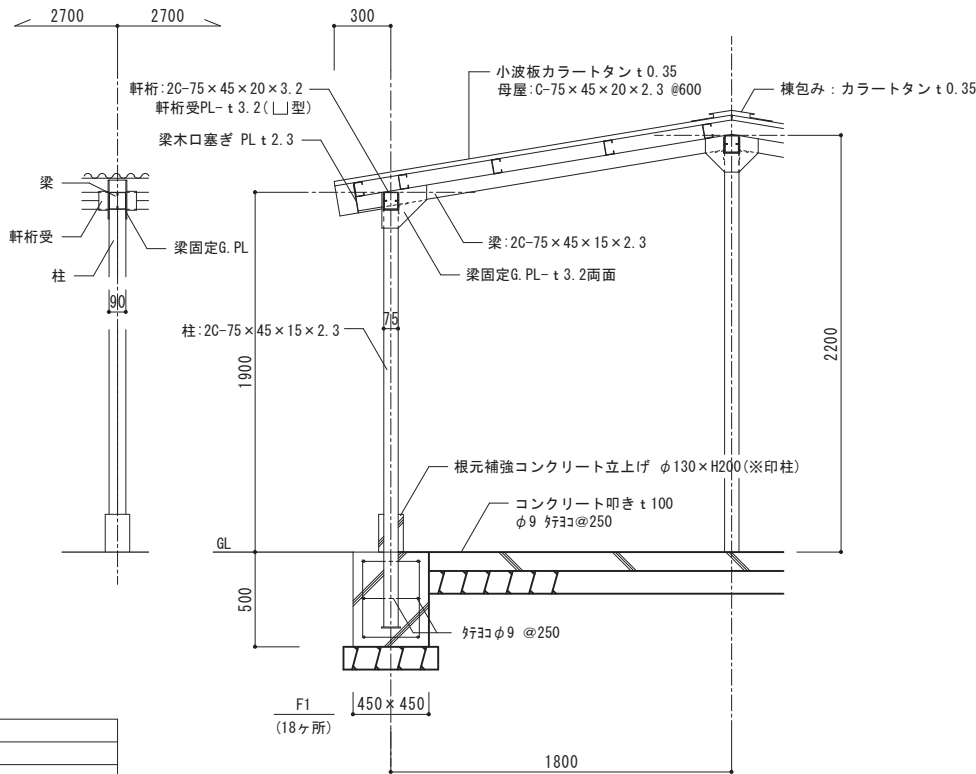

矩計図 S=1/20

部材リスト(鉄骨造)


柱：C	20-75×45×15×2.3
梁：B	20-75×45×15×2.3
桁：b	20-75×45×15×2.3
小屋筋違：V	丸鋼φ12 G.PL、タンバール付
母屋：M	C-75×45×15×2.3 @600
その他	G.PL-t 3.2 ※ 鉄骨部接合部は溶接固定

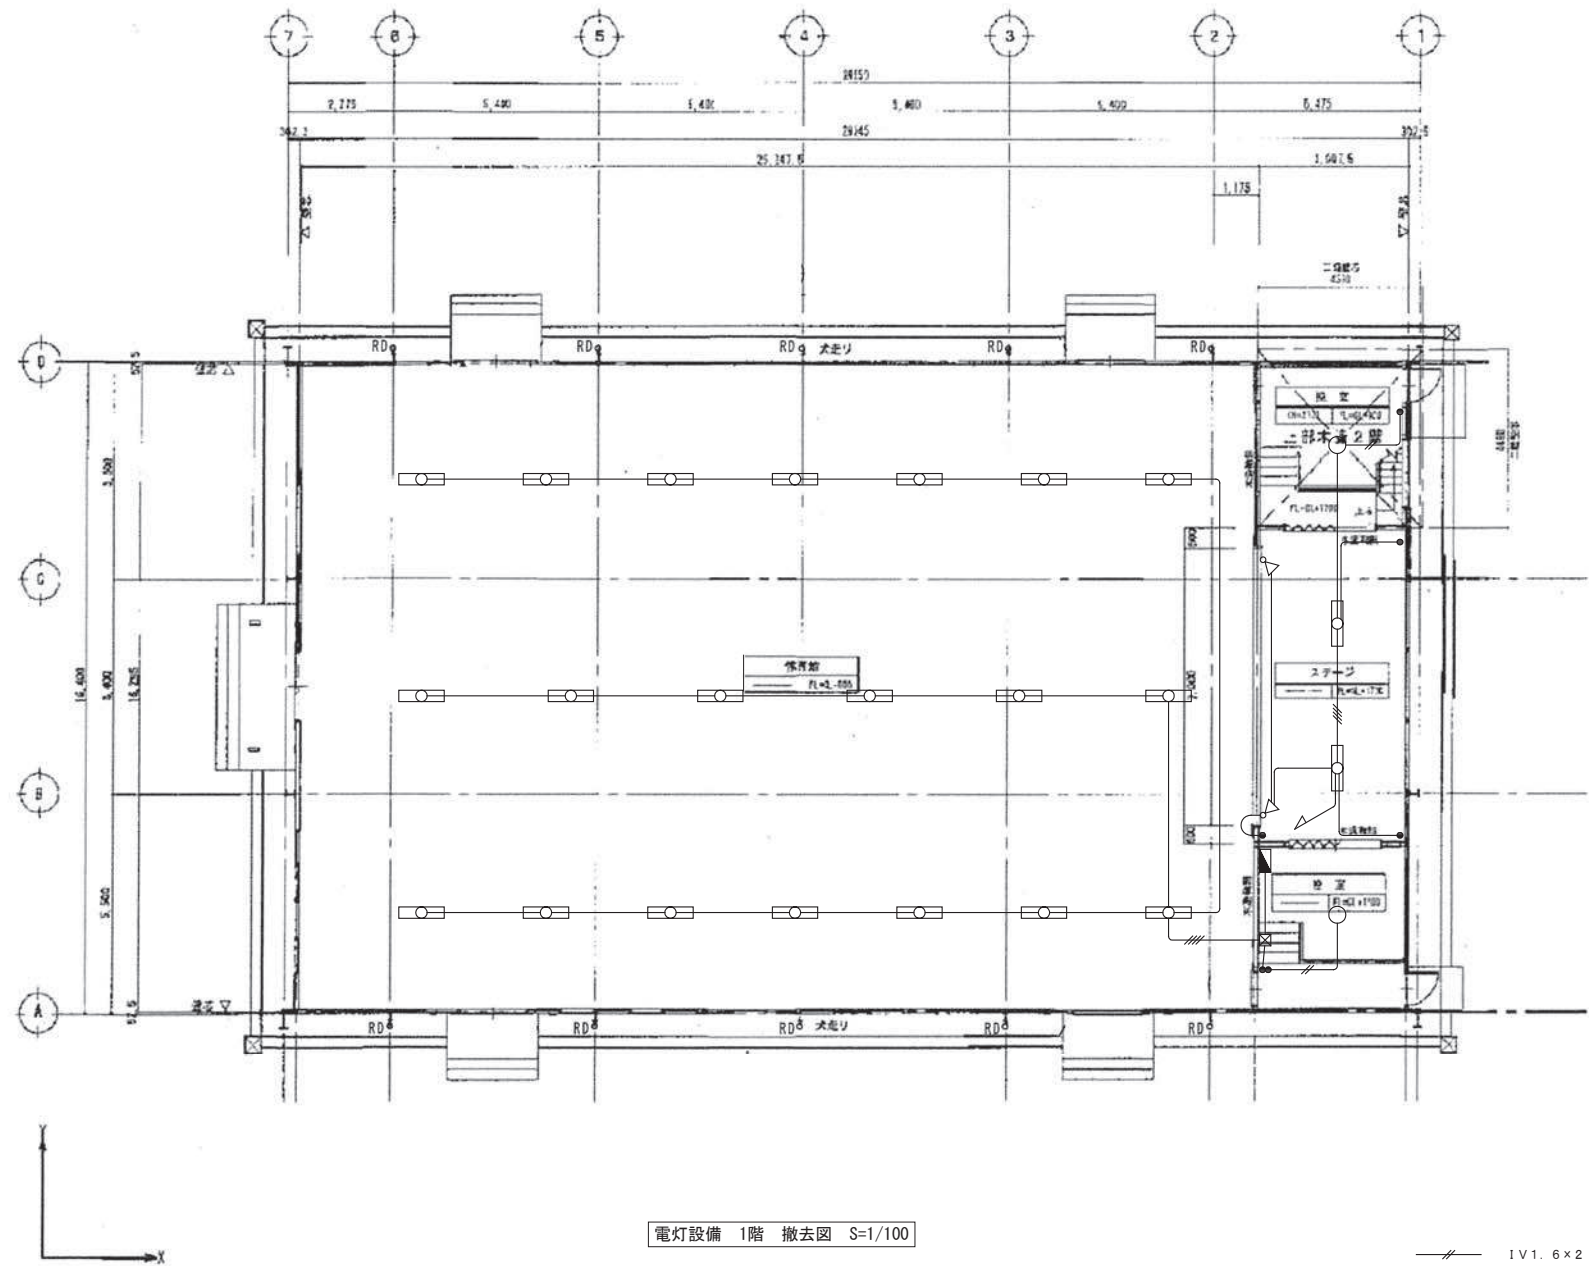


電気設備機器

機 器 名	蛍 光 灯	シー リ ン グ ラ イ ト	ス ポ ッ ト ラ イ ト	分 電 盤
凡 例 仕 様				
室 名	FL 40W×2 直付	IL 40W×1		
体 育 館	20			
ス テ ー ジ	2		2	
控 室		2		1
計	22	2	2	1


撤去する照明器具の安定期については、PDB含有を調査して結果を報告する事。

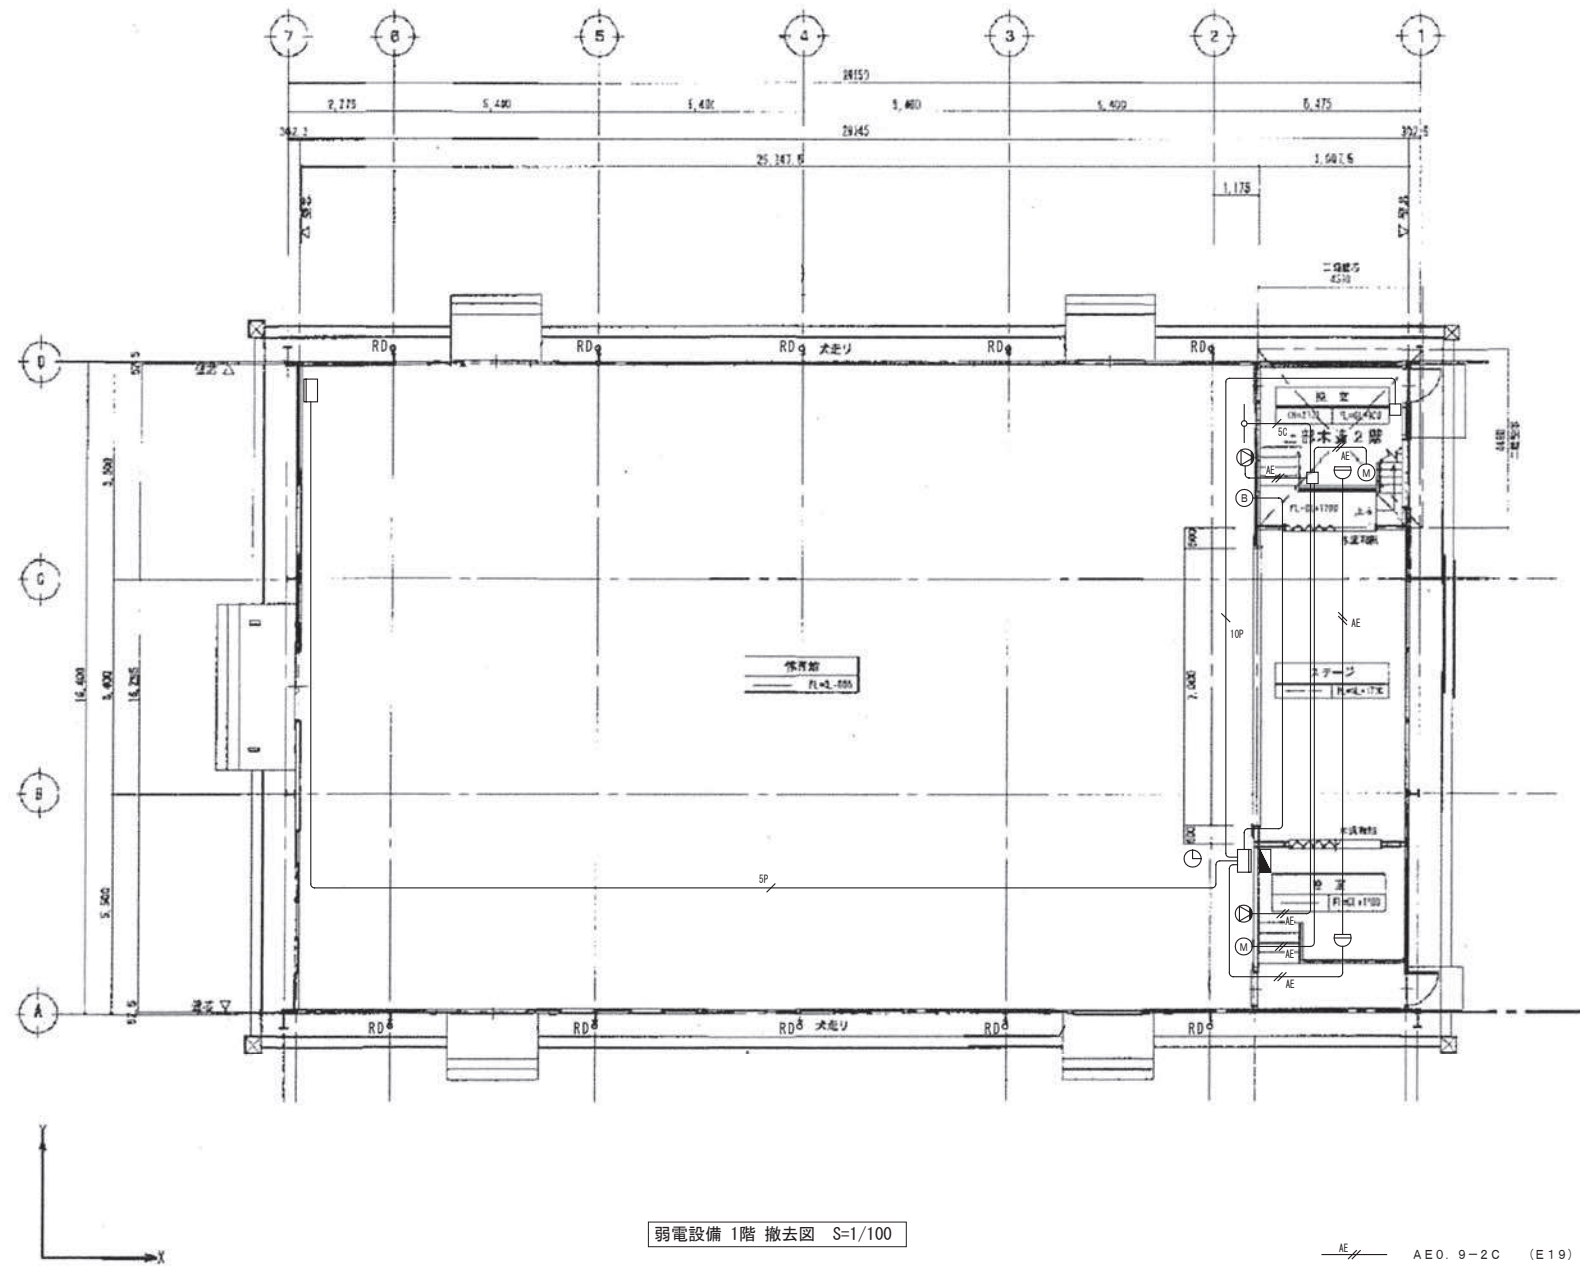

電気設備機器								
機 器 名	スピーカー	ワイヤレスアンテナ	コンセントマイク	熱感知器	電 鈴	総合盤	時 計	分電盤
室 名	凡 例	壁付	例 様				10000	
体 育 館	2	1	1		1	2	1	
ス テ ー ジ								
控 室			1	2				1
計	2	1	2	2	1	2	1	1

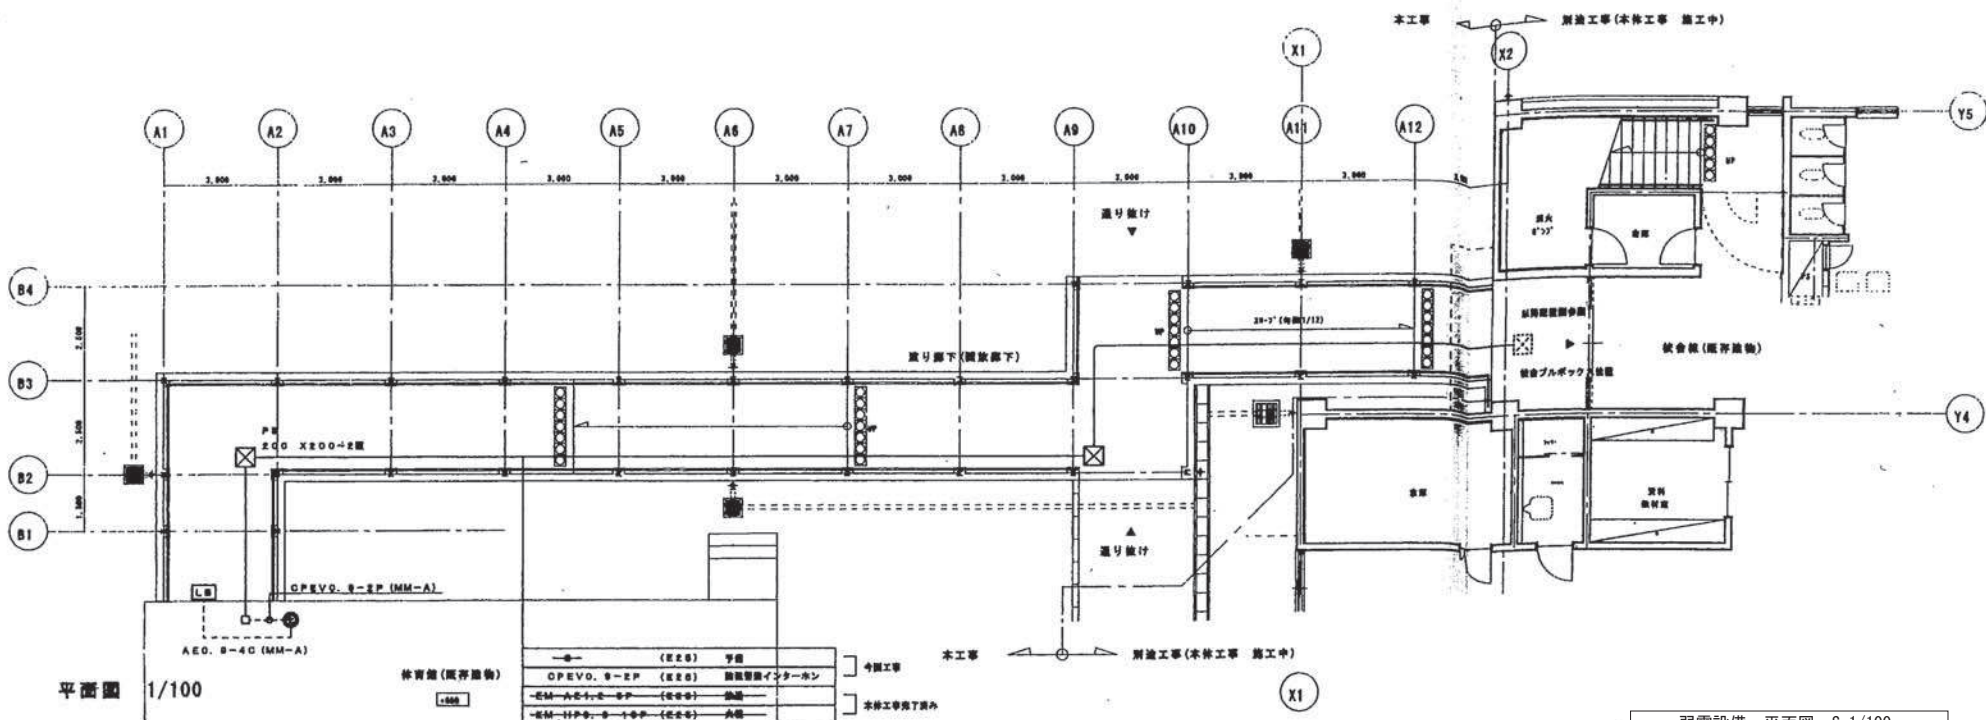


弱電設備 平面図 S=1/100

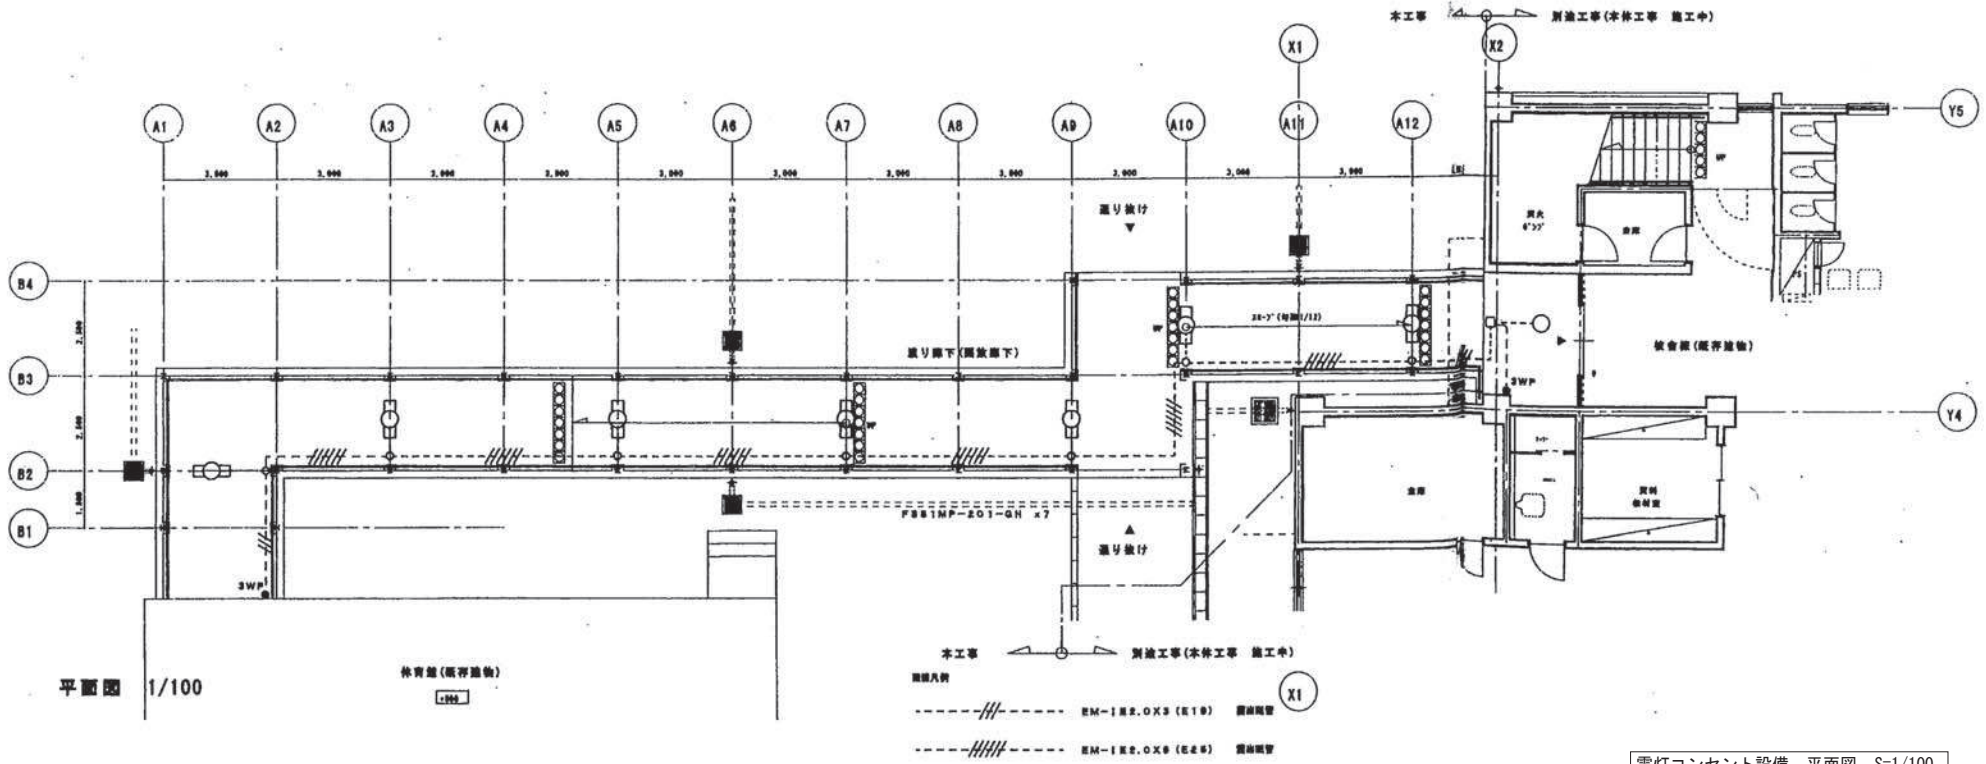

電灯コンセント設備 平面図 S=1/100

LB

警報表示器 (戸外表示器型式確認品) (露出型)

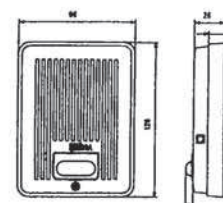


定格	電源電圧 DC6V (警報) DC12V (通報表示灯、警報表示灯) (標準より異議)
警報	警報ランプ点滅及び警報音鳴動
警報	通知音 (通知ボックス 1 個用スイッチボックス)
備考	警報音鳴動火災警報装置、火災後宅用警報火災警報装置適合品

配下電工EJ590A (F) 標準品




①

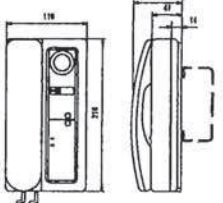セキュリティインターホン1M型標準 (露出型)



定格	電源電圧 AC100V 50-60Hz 消費電力 10W
通報方式	通話装置による同時通報方式
セキュリティ機能	非常、警報呼出付
警報	露出型 (通知ボックス 1 個用スイッチボックス)

配下電工EJ590A (F) 標準品

電気設備機器			
機 器 名	蛍光灯	ドアホン	インターホン
凡 例			
室 名	FL 40Wx1 直付	露出型	露出型
渡り廊下	7	1	1